

BILBOKO INGENIARITZA ESKOLA ESCUELA DE INGENIERÍA DE BILBAO

## GRADO EN INGENIERÍA CIVIL TRABAJO FIN DE GRADO

## CONSTRUCCIÓN DE UNA PASARELA PEATONAL CON ASCENSOR ENTRE LA PLAZA DEL GAS Y EL PARQUE ETXEBARRIA EN BILBAO

## **DOCUMENTO 2 - PLANOS**

Alumno/Alumna: Eraña Martínez, Rubén

Director/Directora: Larrauri Gil, Marcos Ignacio

Curso: 2020-2021

Fecha: 04/06/2021



## **ÍNDICE**

- 1. SITUACIÓN ACTUAL
- 2. EMPLAZAMIENTO
- 3. SOLUCIÓN DE PROYECTO
  - 3.1. DISPOSICIÓN GENERAL
  - 3.2. DISPOSICIÓN ACCESO INFERIOR
  - 3.3. DIMENSIONAMIENTO ACCESO INFERIOR
- 4. MOVIMIENTO DE TIERRAS
- 5. **REPLANTEO**
- 6. ESTRUCTURA METÁLICA
  - 6.1. ESTRUCTURA 3D
  - 6.2. ESTRUCTURA 3D SIMPLIFICADA
  - 6.3. VISTAS DE LA ESTRUCTURA I
  - 6.4. VISTAS DE LA ESTRUCTURA II
  - 6.5. DEFINICIÓN GEOMÉTRICA DE LA ESTRUCTURA I
  - 6.6. DEFINICIÓN GEOMÉTRICA DE LA ESTRUCTURA II

## 7. DETALLES DE LA ESTRUCTURA METÁLICA

- 7.1. ÍNDICE DE UNIONES TIPO
- 7.2. UNIÓN TIPO 1
- 7.3. UNIÓN TIPO 2
- 7.4. UNIÓN TIPO 3
- 7.5. UNIÓN TIPO 4
- 7.6. UNIÓN TIPO 5
- 7.7. UNIÓN TIPO 6
- 7.8. UNIÓN TIPO 7
- 7.9. UNIÓN TIPO 8

PLANOS 1



- 7.10. UNIÓN TIPO 9
- 7.11. UNIÓN TIPO 10
- 7.12. UNIÓN TIPO 11
- 7.13. UNIÓN TIPO 12
- 7.14. UNIÓN TIPO 13
- 7.15. UNIÓN TIPO 14
- 7.16. UNIÓN TIPO 15
- 7.17. UNIÓN TIPO 16
- 7.18. UNIÓN TIPO 17
- 7.19. UNIÓN TIPO 18
- 7.20. UNIÓN TIPO 19
- 7.21. UNIÓN TIPO 20
- 7.22. UNIÓN TIPO 21
- 7.23. UNIÓN TIPO 22

## 8. DETALLES DE LAS CIMENTACIONES

- 8.1. ÍNDICE DE CIMENTACIONES
- 8.2. ZAPATA 1
- 8.3. ZAPATA 2
- 8.4. ZAPATA 3
- 8.5. PILOTES Y ENCEPADOS
- 8.6. VIGA CENTRADORA 1
- 8.7. VIGA CENTRADORA 2
- 8.8. VIGA CENTRADORA 3
- 8.9. VIGA CENTRADORA 4
- 8.10. MURO FOSO DEL ASCENSOR
- 8.11. MURO PERIMETRAL DEL ACCESO INFERIOR
- 8.12. ESCALERAS

PLANOS 2




- 9. **RED DE DRENAJE**
- 10. INSTALACIÓN ELÉCTRICA
- 11. ILUMINACIÓN
- 12. MOBILIARIO URBANO
  - 12.1. DISPOSICIÓN Y PAPELERAS
  - 12.2. BANCOS


Rubén Eraña Martínez


Ingeniero Civil


Bilbao, 4 de junio de 2021


PLANOS 3

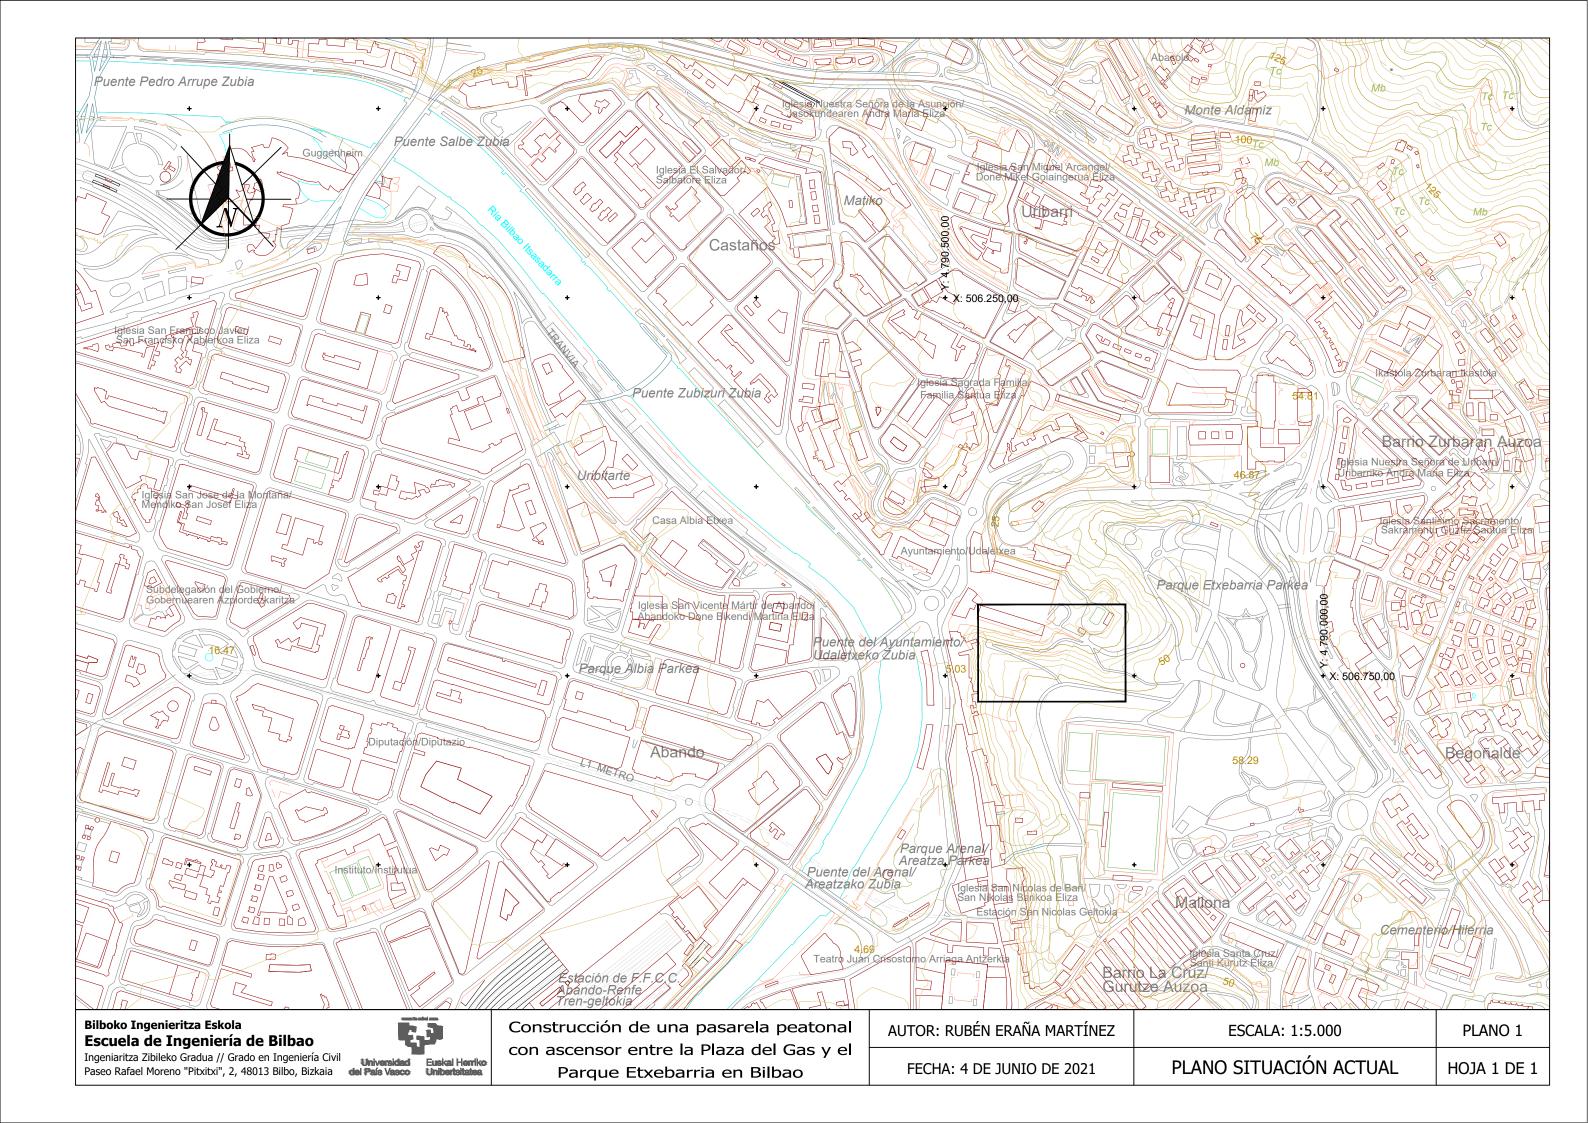


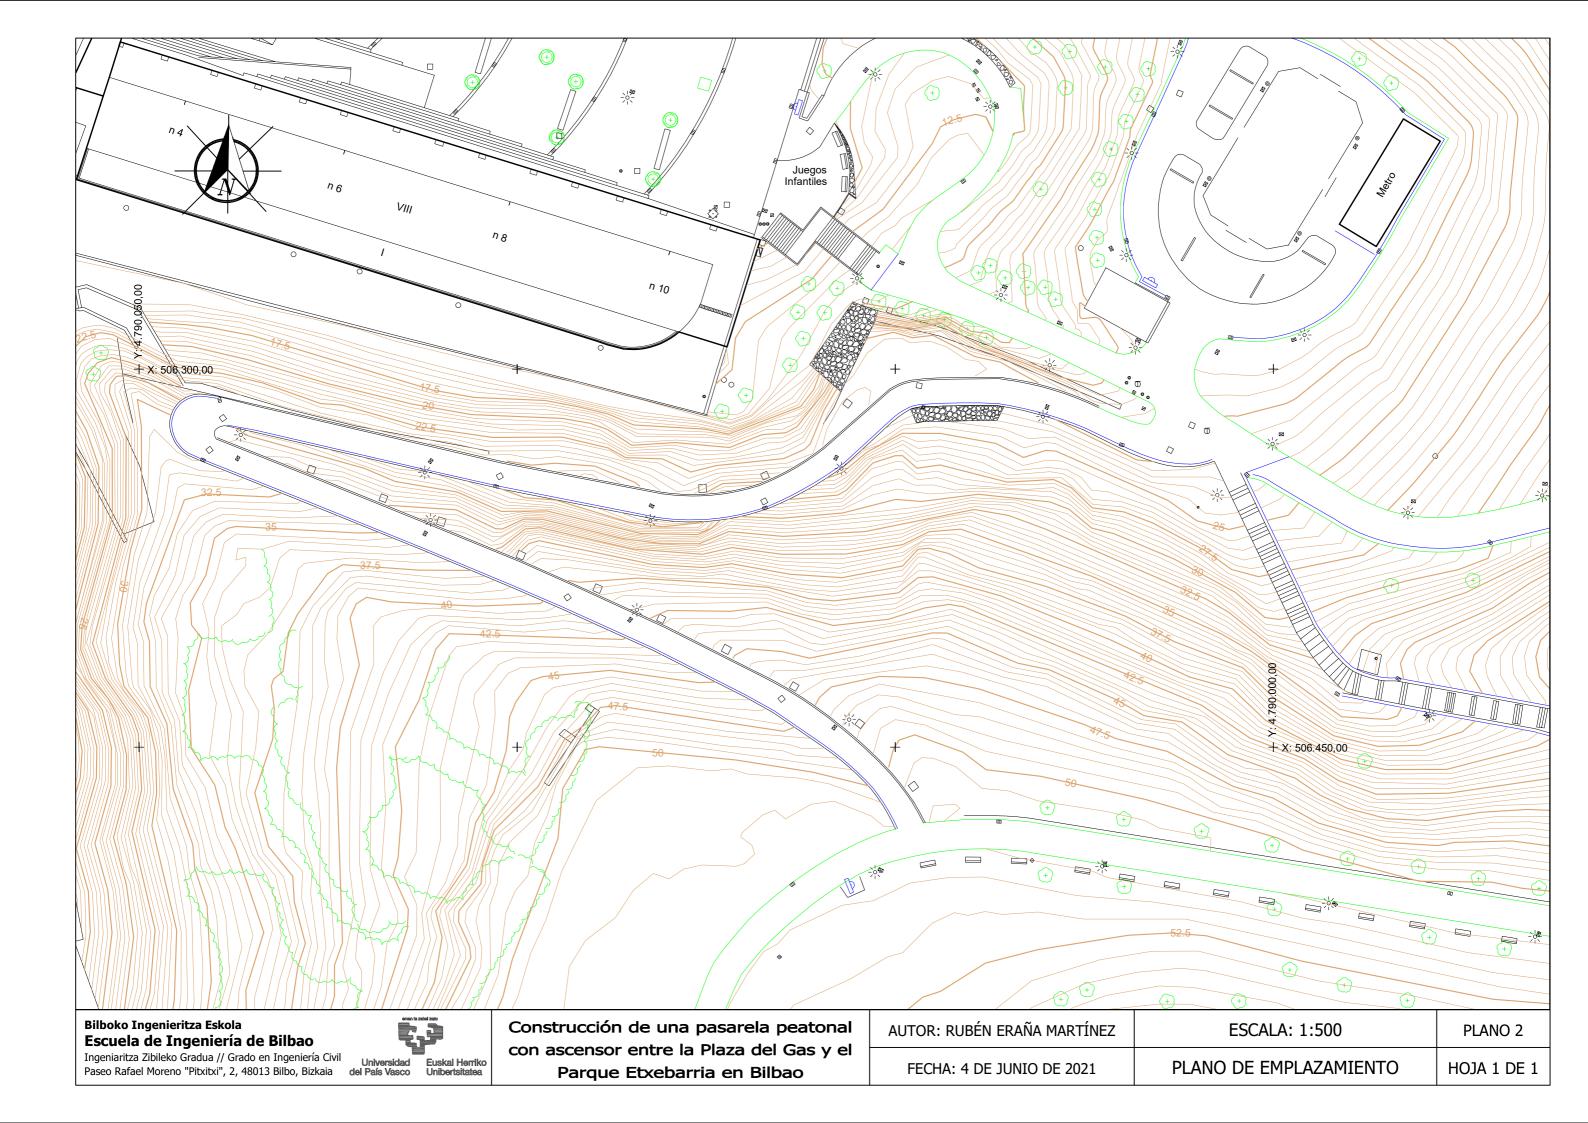


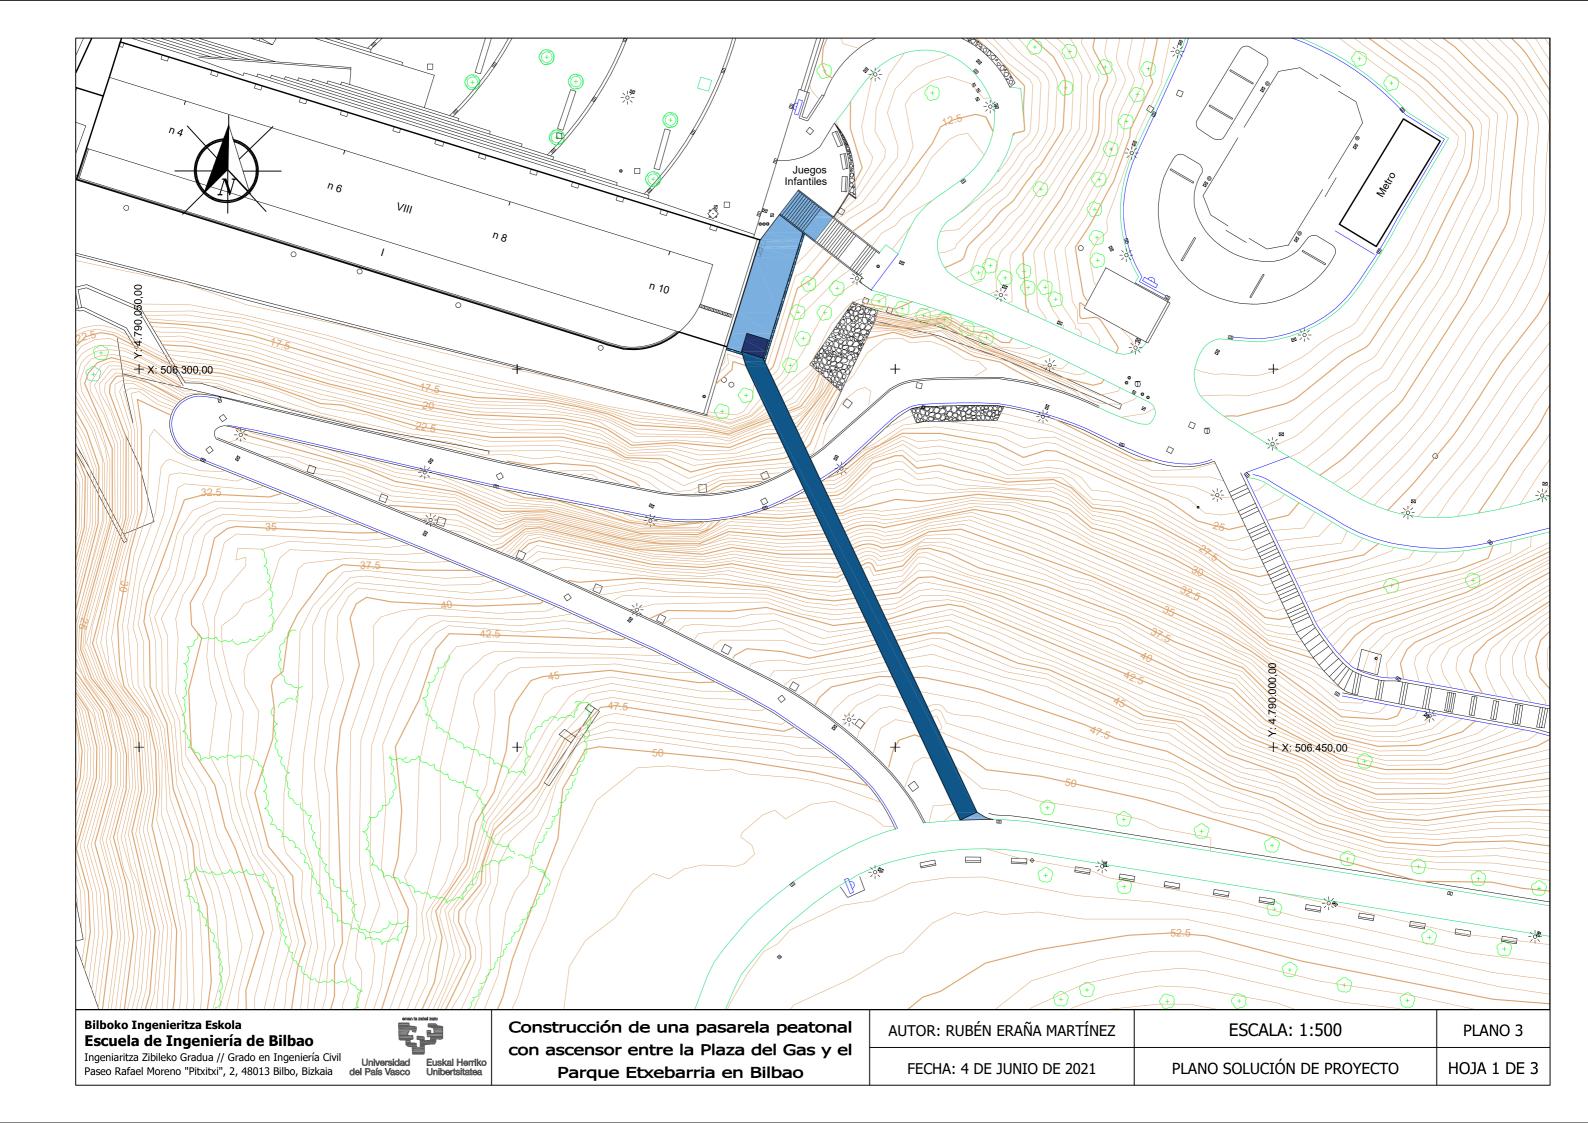


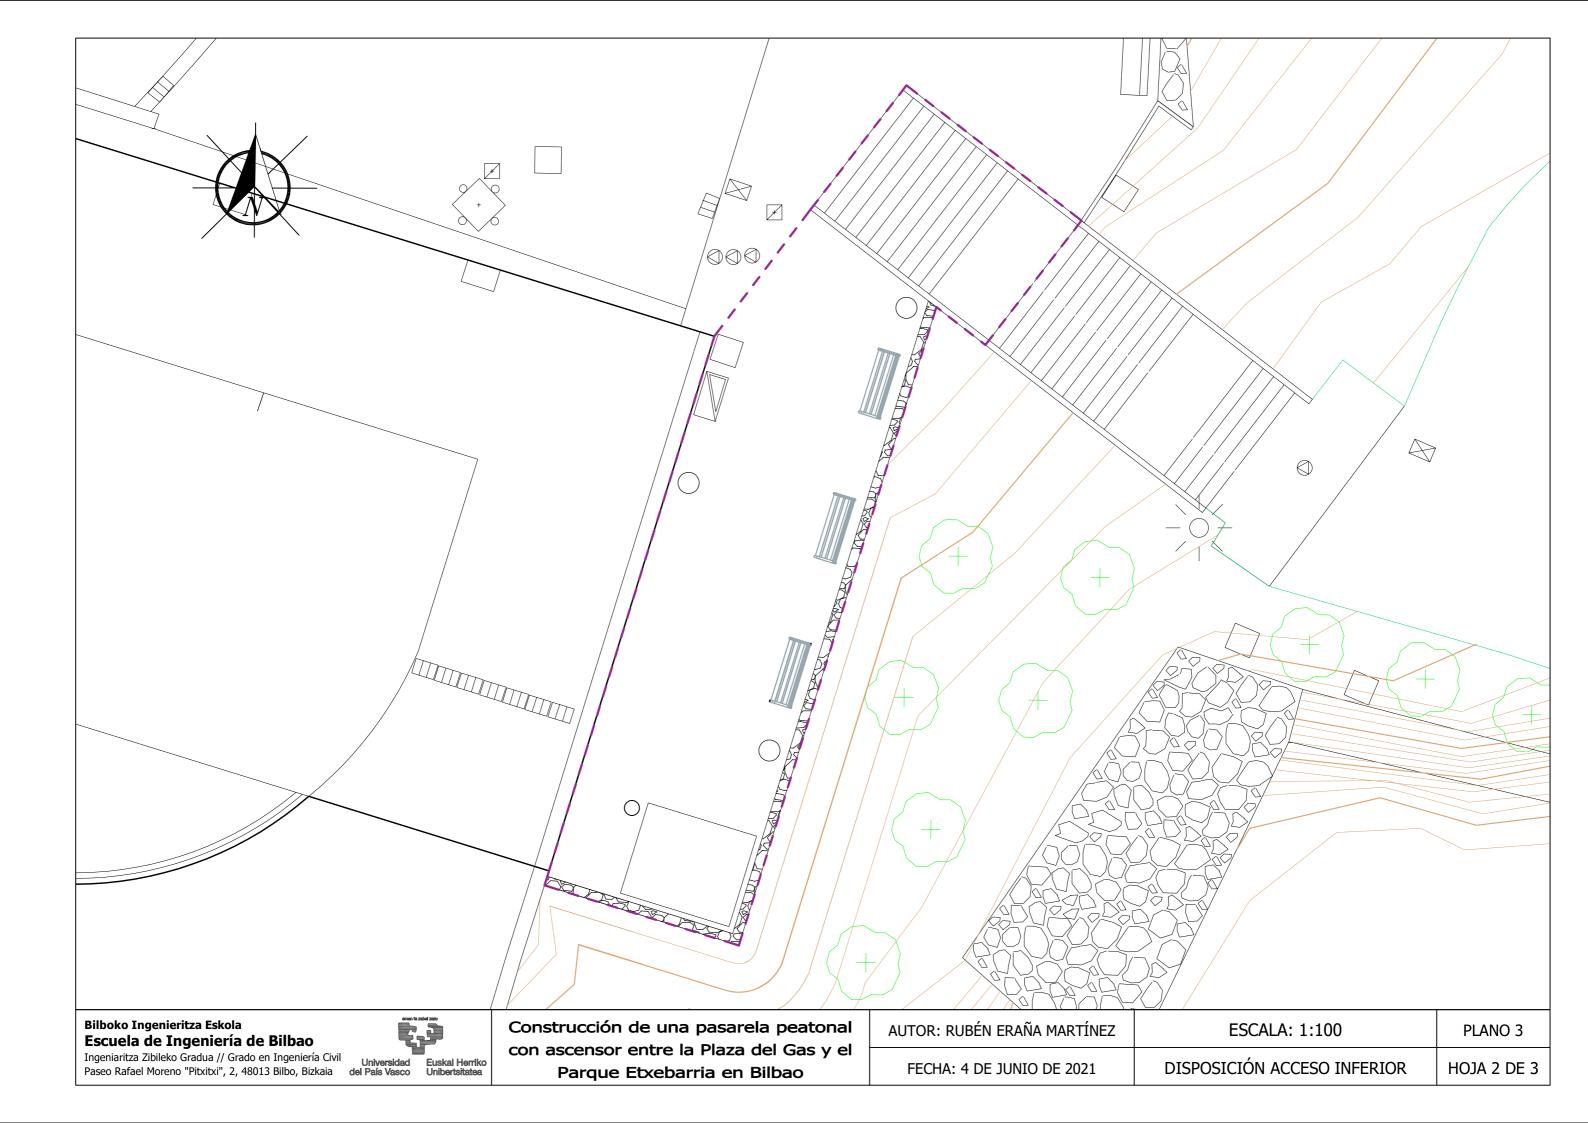

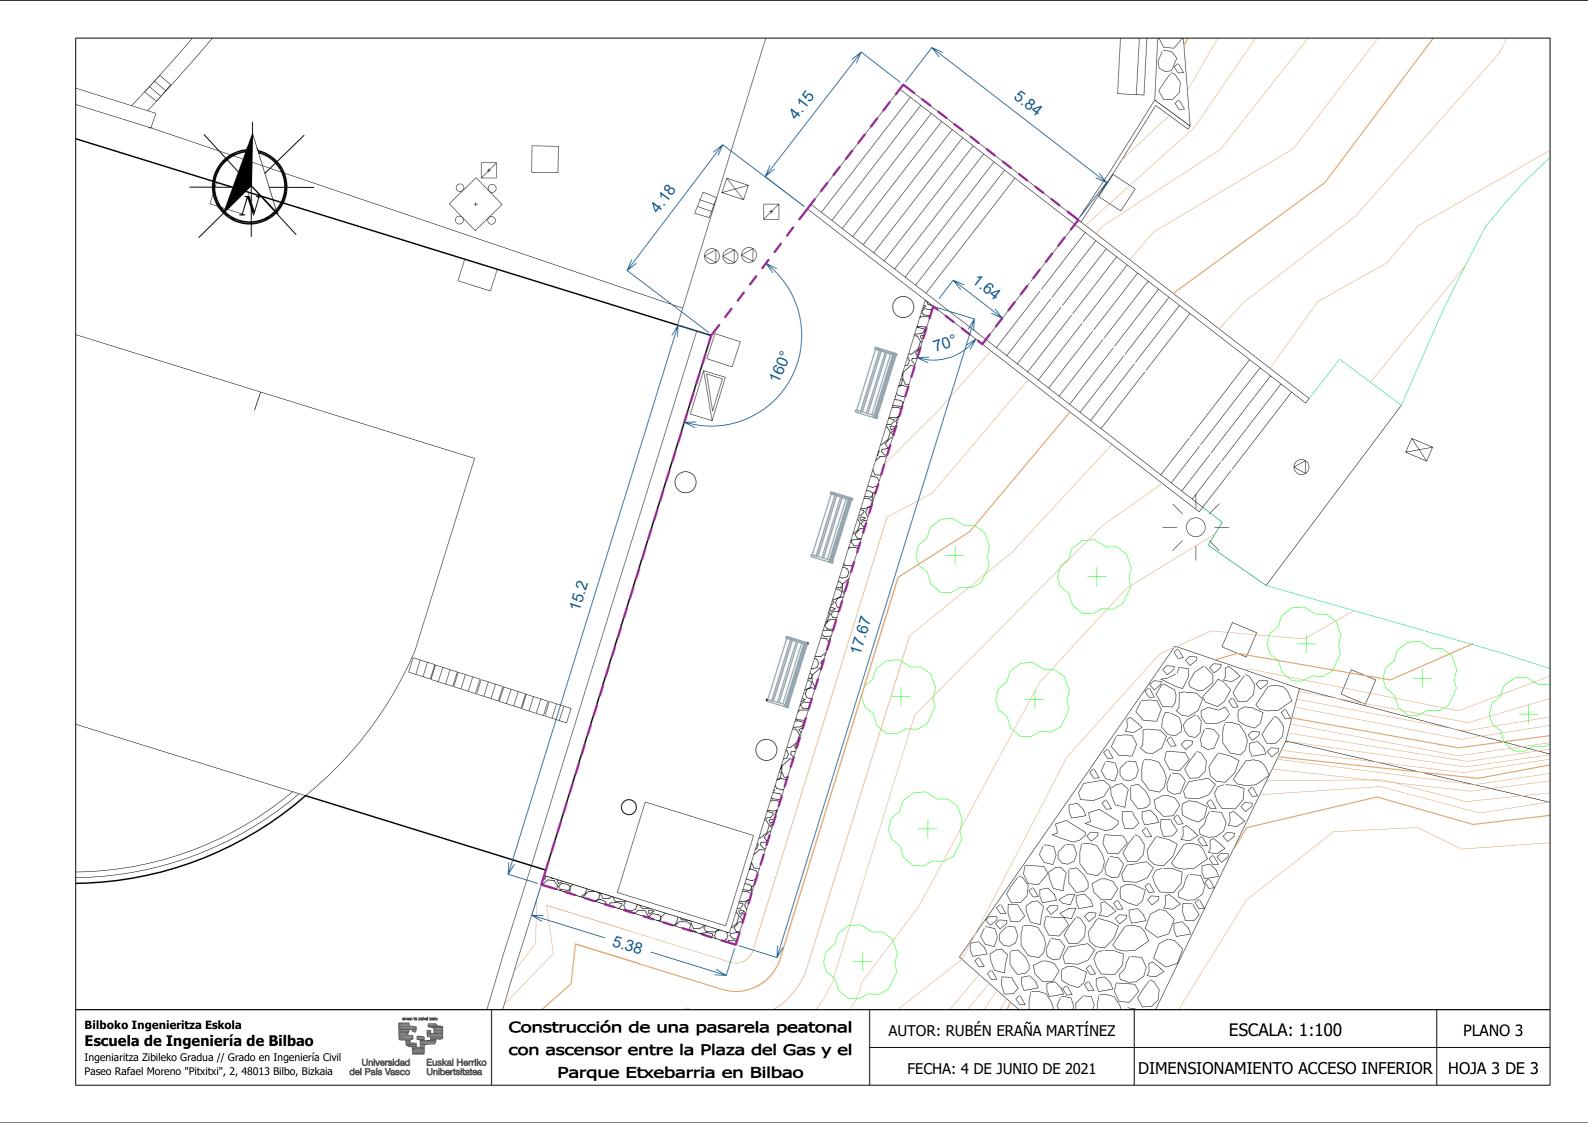

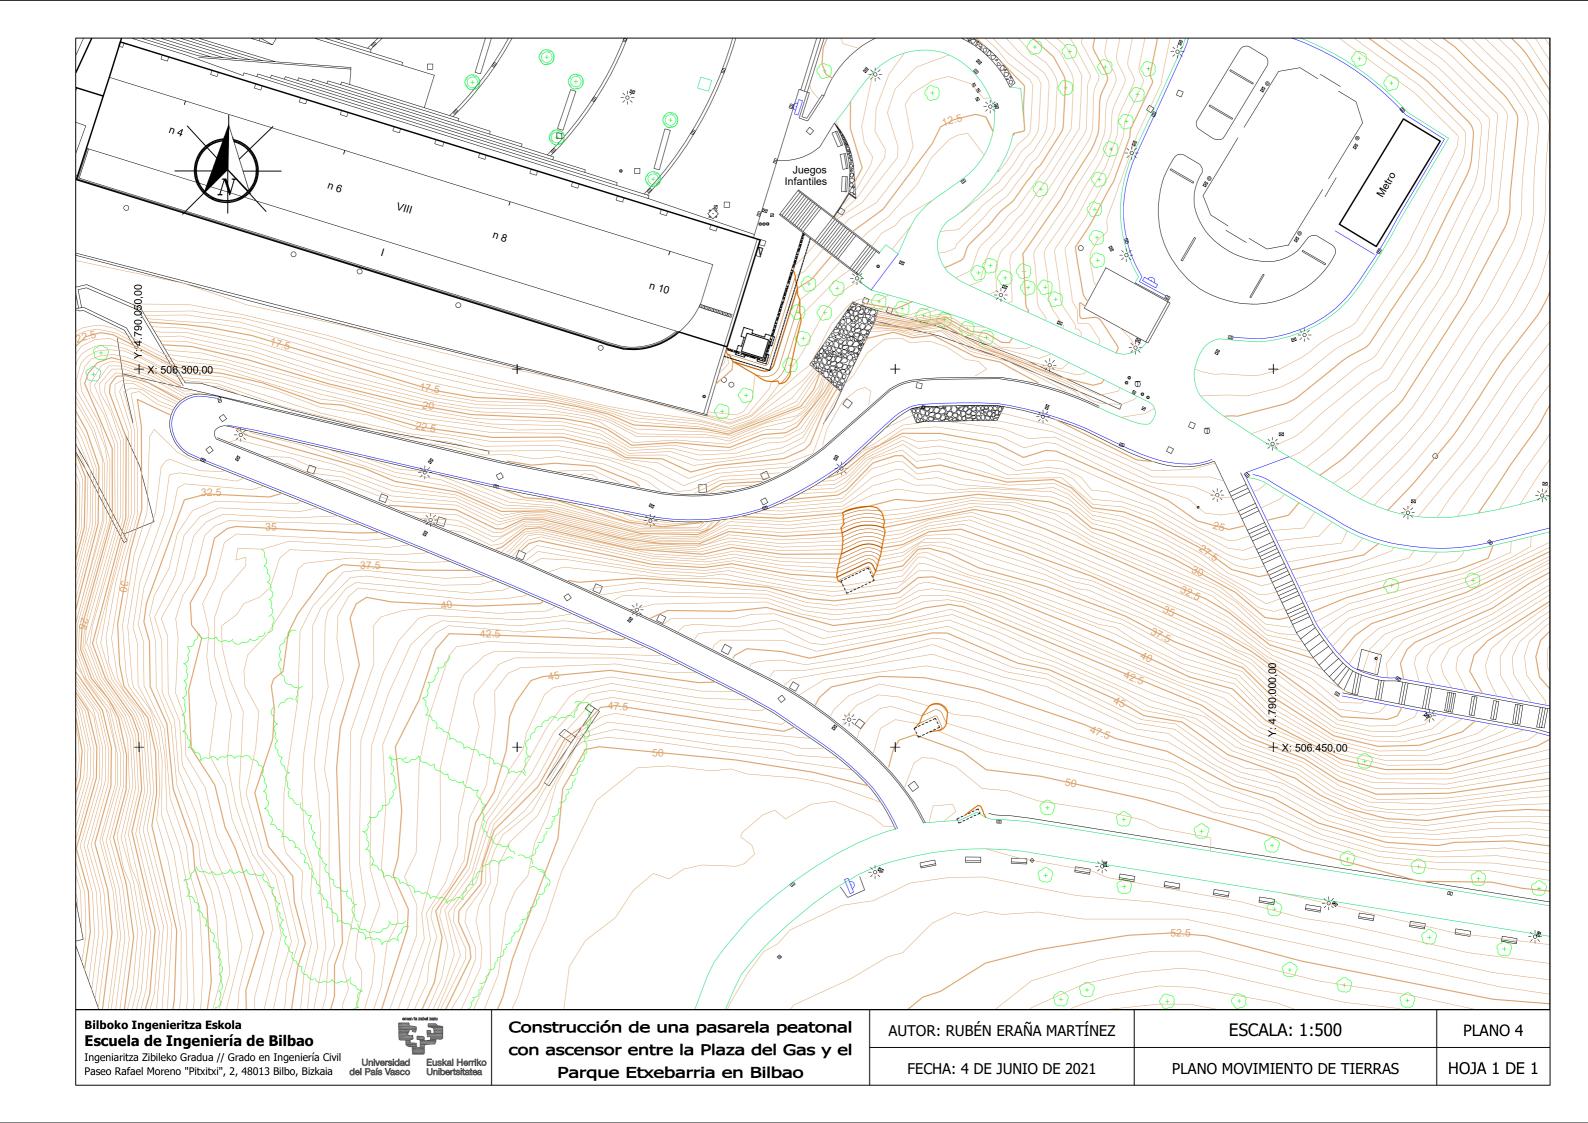


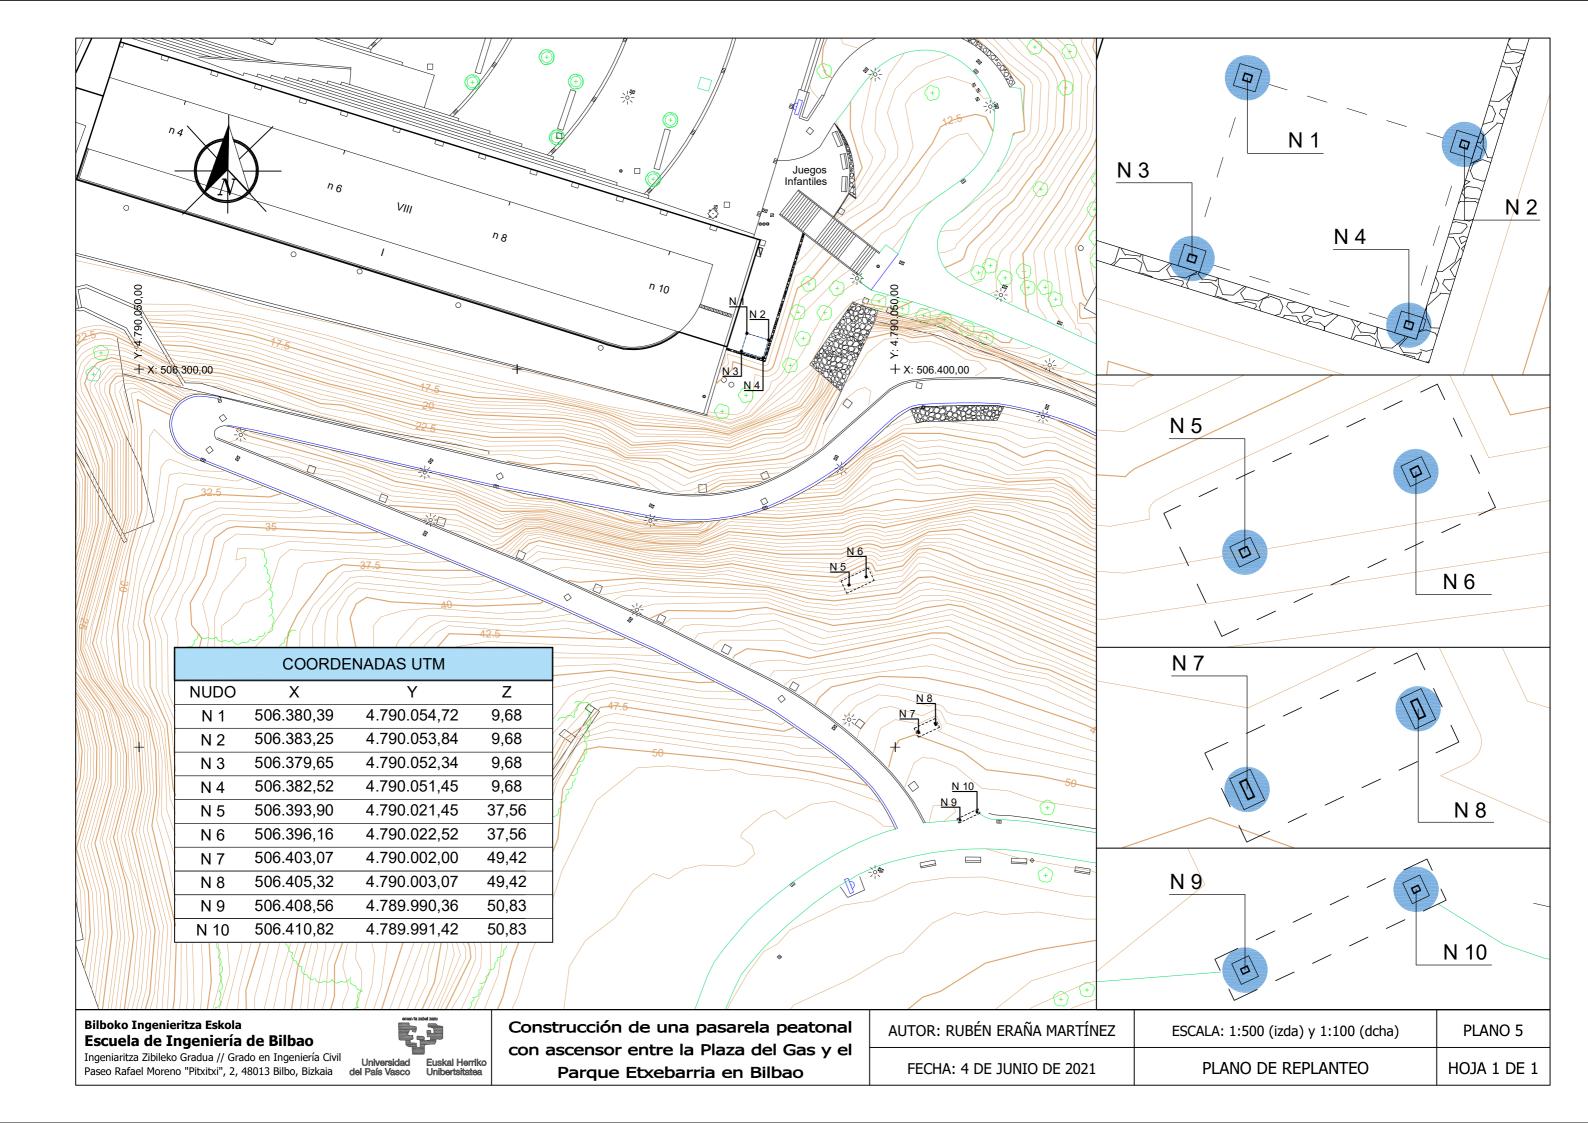

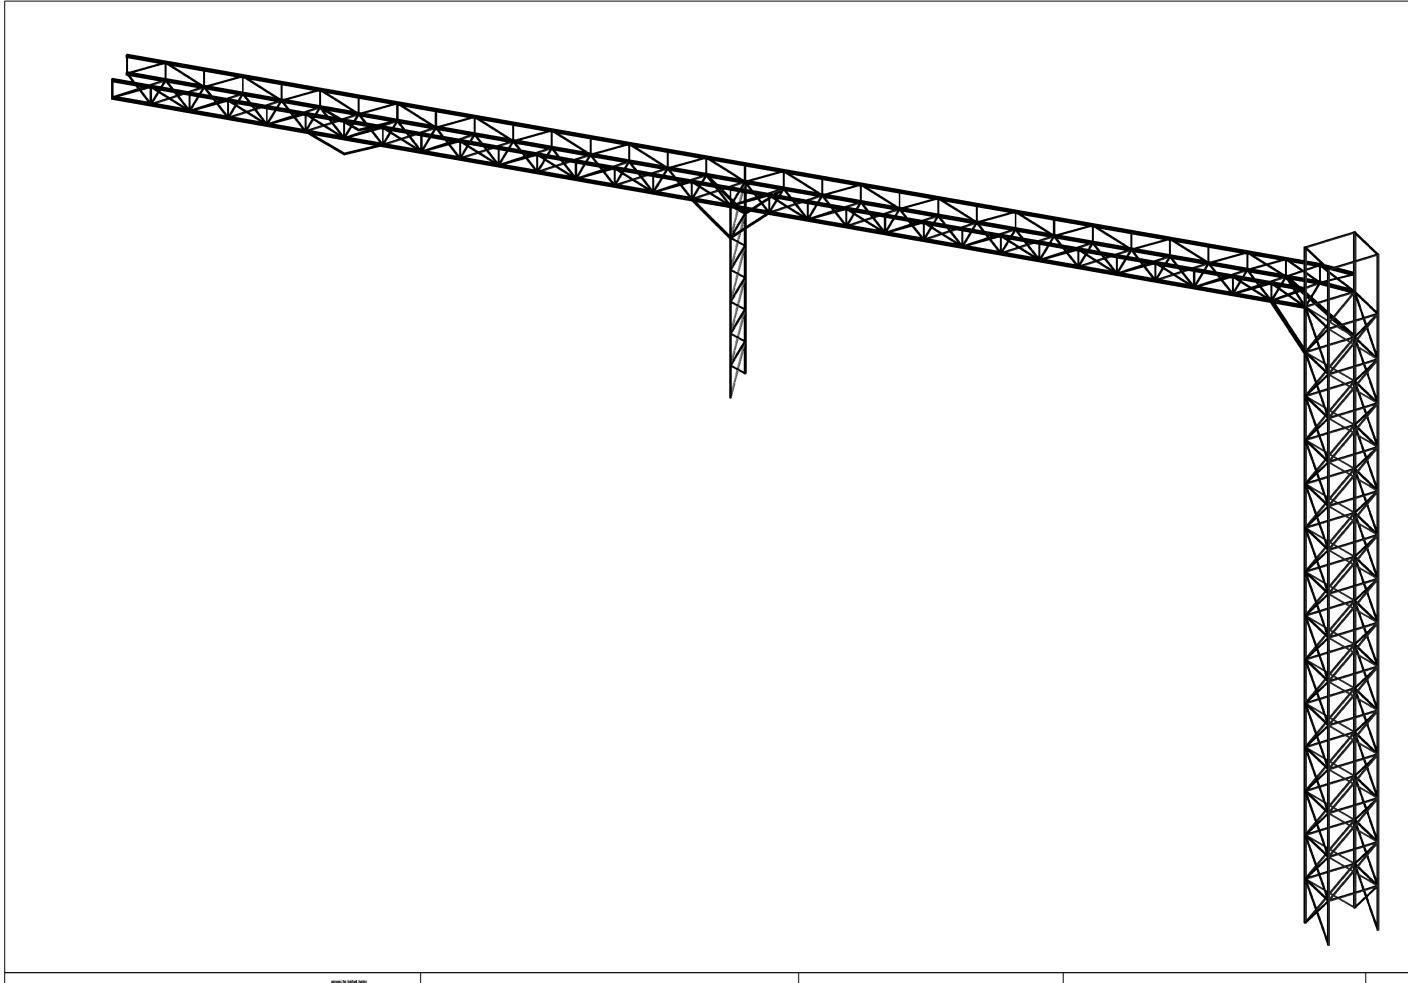


Bilboko Ingenieritza Eskola
Escuela de Ingeniería de Bilbao
Ingeniaritza Zibileko Gradua // Grado en Ingeniería Civil
Paseo Rafael Moreno "Pitxitxi", 2, 48013 Bilbo, Bizkaia del País Vasco Unibertsitatea

AUTOR: RUBÉN ERAÑA MARTÍNEZ	ESCALA: SIN ESCALA	PLANO 6
FECHA: 4 DE JUNIO DE 2021	PLANO ESTRUCTURA 3D	HOJA 1 DE 6

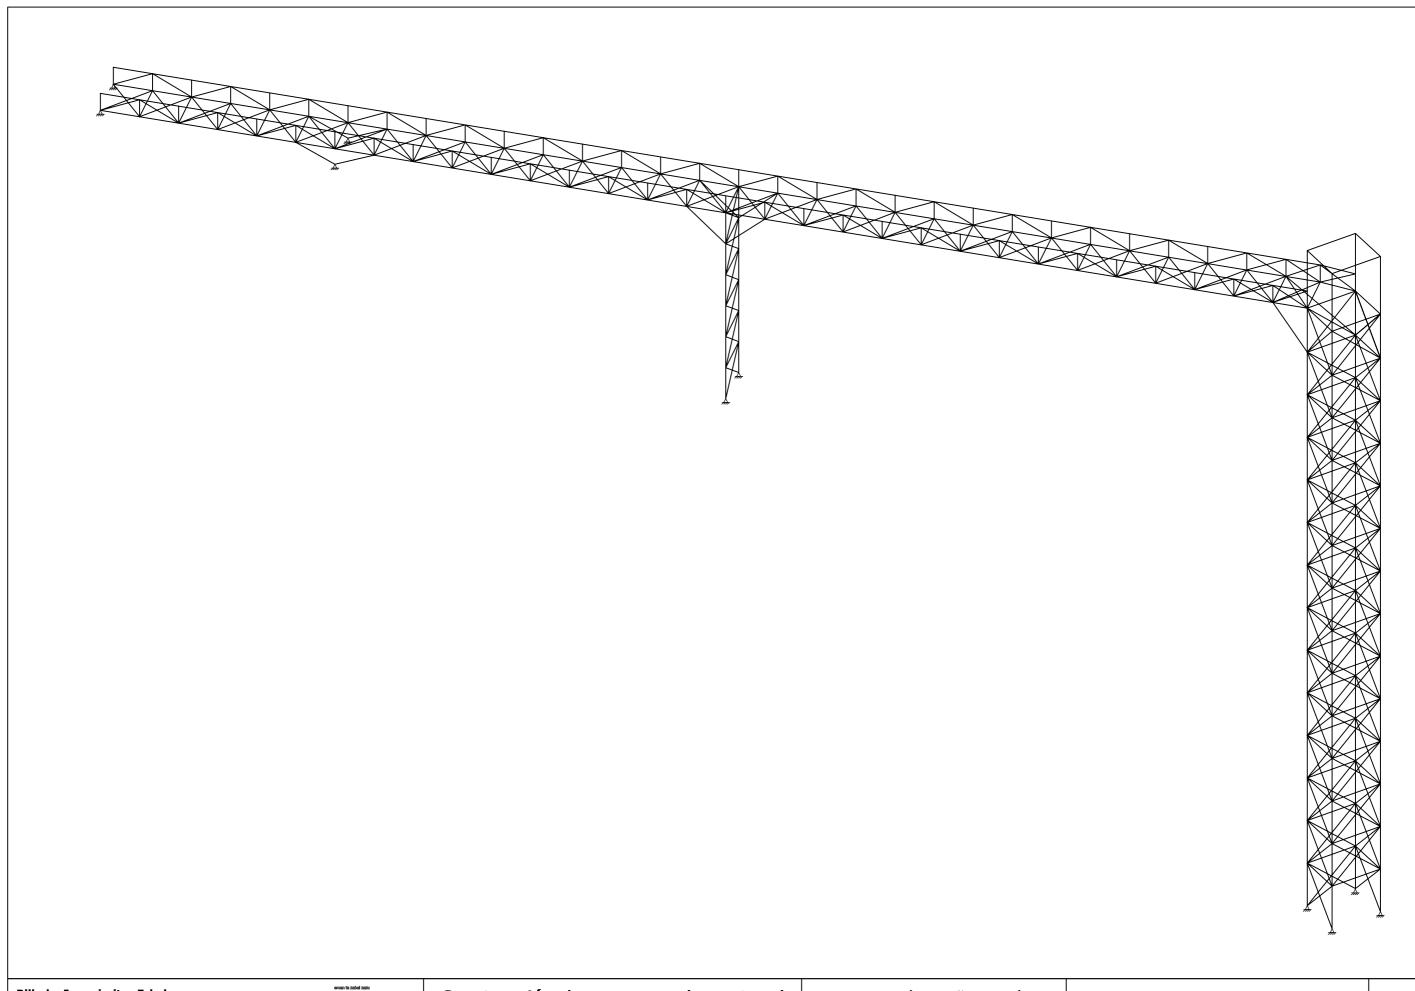

Bilboko Ingenieritza Eskola Escuela de Ingeniería de Bilbao
Ingeniaritza Zibileko Gradua // Grado en Ingeniería Civil
Paseo Rafael Moreno "Pitxitxi", 2, 48013 Bilbo, Bizkaia del País Vasco Unibertsitatea

AUTOR: RUBÉN ERAÑA MARTÍNEZ	ESCALA: SIN ESCALA	PLANO 6
FECHA: 4 DE JUNIO DE 2021	PLANO ESTRUCTURA 3D SIMPLIFICADA	HOJA 2 DE 6

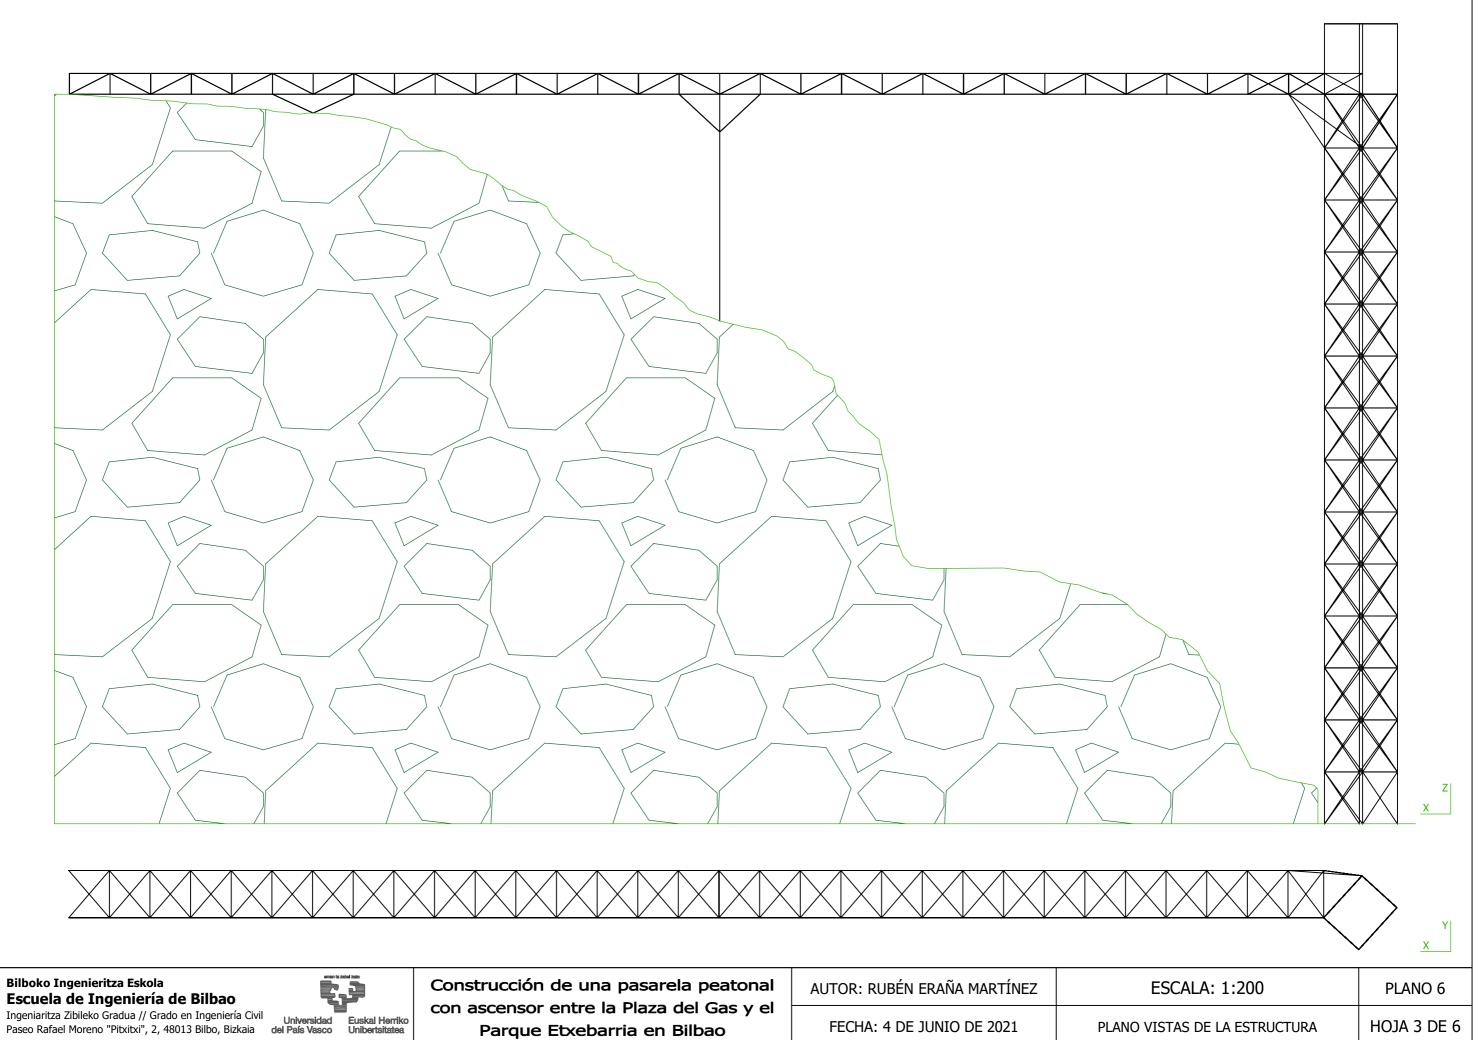

con ascensor entre la Plaza del Gas y el Parque Etxebarria en Bilbao

AUTOR: RUBÉN ERAÑA MARTÍNEZ ESCALA: 1:200 PLANO 6 HOJA 3 DE 6 FECHA: 4 DE JUNIO DE 2021 PLANO VISTAS DE LA ESTRUCTURA


# PILAR INTERMEDIO DE ESTRUCTURA VERTICAL LA PASARELA (APOYO 2) **DEL ASCENSOR**



Ingeniaritza Zibileko Gradua // Grado en Ingeniería Civil Universidad Paseo Rafael Moreno "Pitxitxi", 2, 48013 Bilbo, Bizkaia del País Vasco Unibertsitatea.



AUTOR: RUBÉN ERAÑA MARTÍNEZ	ESCALA: 1:100 (IZDA) Y 1:200 (DCHA)	PLANO 6
FECHA: 4 DE JUNIO DE 2021	PLANO VISTAS DE LA ESTRUCTURA	HOJA 4 DE 6

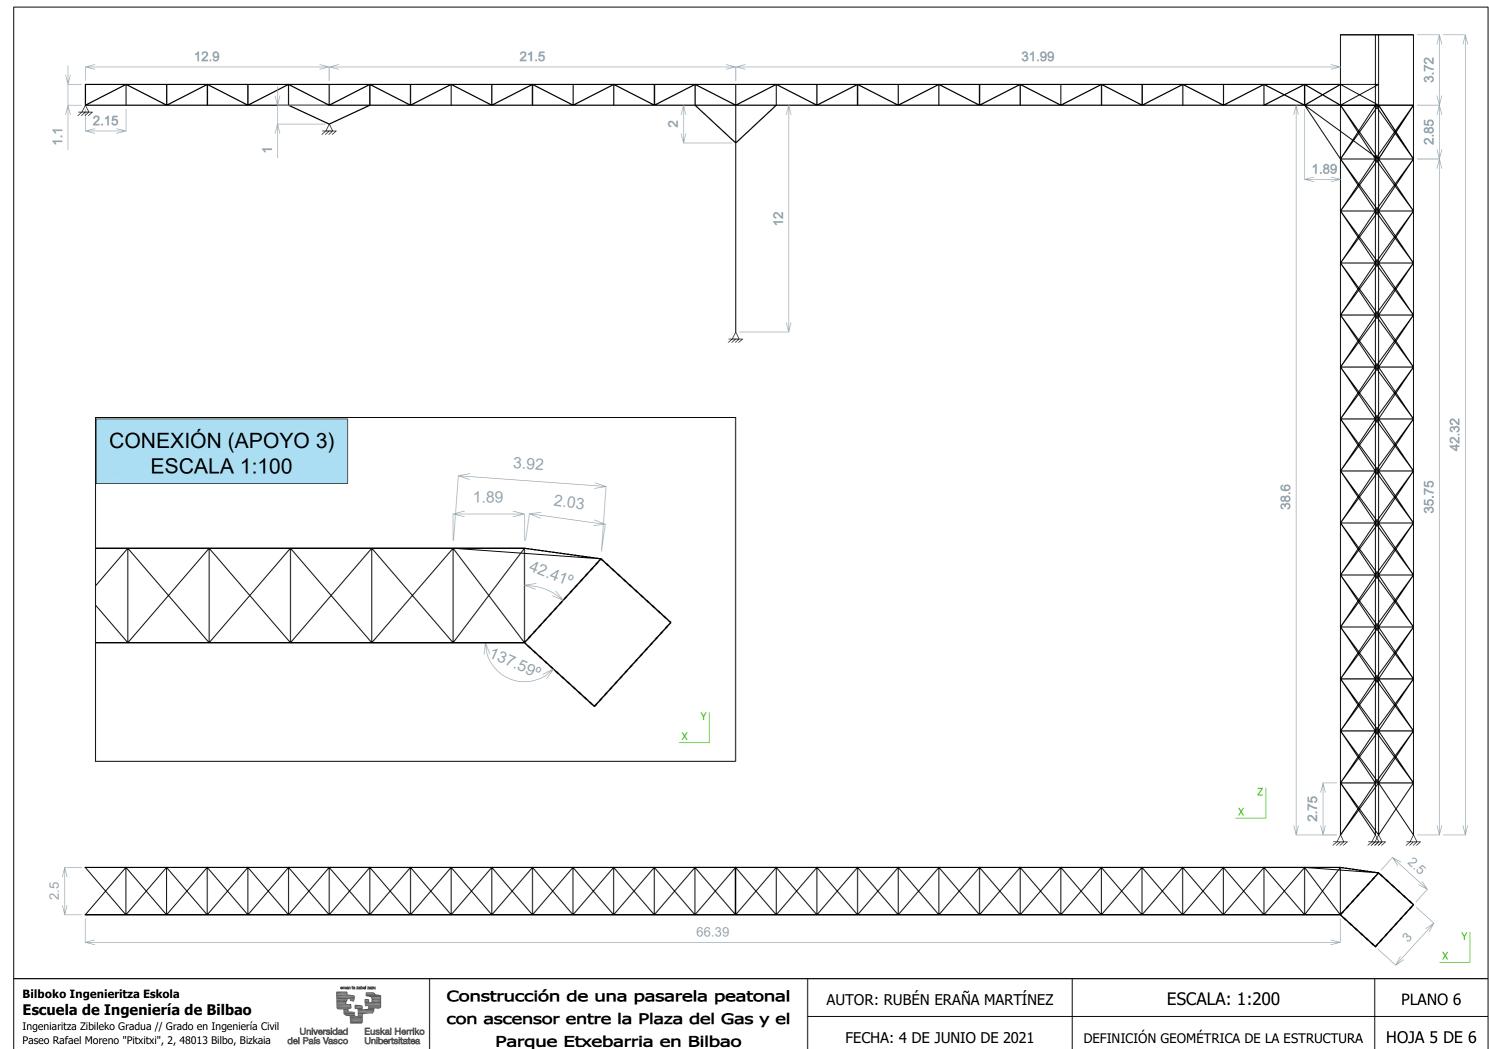



Parque Etxebarria en Bilbao

AUTOR: RUBÉN ERAÑA MARTÍNEZ	ESCALA: 1:200	PLANO 6
FECHA: 4 DE JUNIO DE 2021	DEFINICIÓN GEOMÉTRICA DE LA ESTRUCTURA	HOJA 5 DE 6


## PILAR INTERMEDIO DE **ESTRUCTURA VERTICAL** LA PASARELA (APOYO 2) **DEL ASCENSOR** 12 10 Bilboko Ingenieritza Eskola Construcción de una pasarela peatonal


Escuela de Ingeniería de Bilbao

Ingeniaritza Zibileko Gradua // Grado en Ingeniería Civil
Paseo Rafael Moreno "Pitxitxi", 2, 48013 Bilbo, Bizkaia del País Vasco Universidad del País Vasco Universidad Universidad del País Vasco Universidad Signatura del País Vasco Universidad Description (Control of Control of Control

con ascensor entre la Plaza del Gas y el Parque Etxebarria en Bilbao

AUTOR: RUBÉN ERAÑA MARTÍNEZ	ESCALA: 1:100 (IZDA) Y 1:200 (DCHA)	PLANO 6
FECHA: 4 DE JUNIO DE 2021	DEFINICIÓN GEOMÉTRICA DE LA ESTRUCTURA	HOJA 6 DE 6

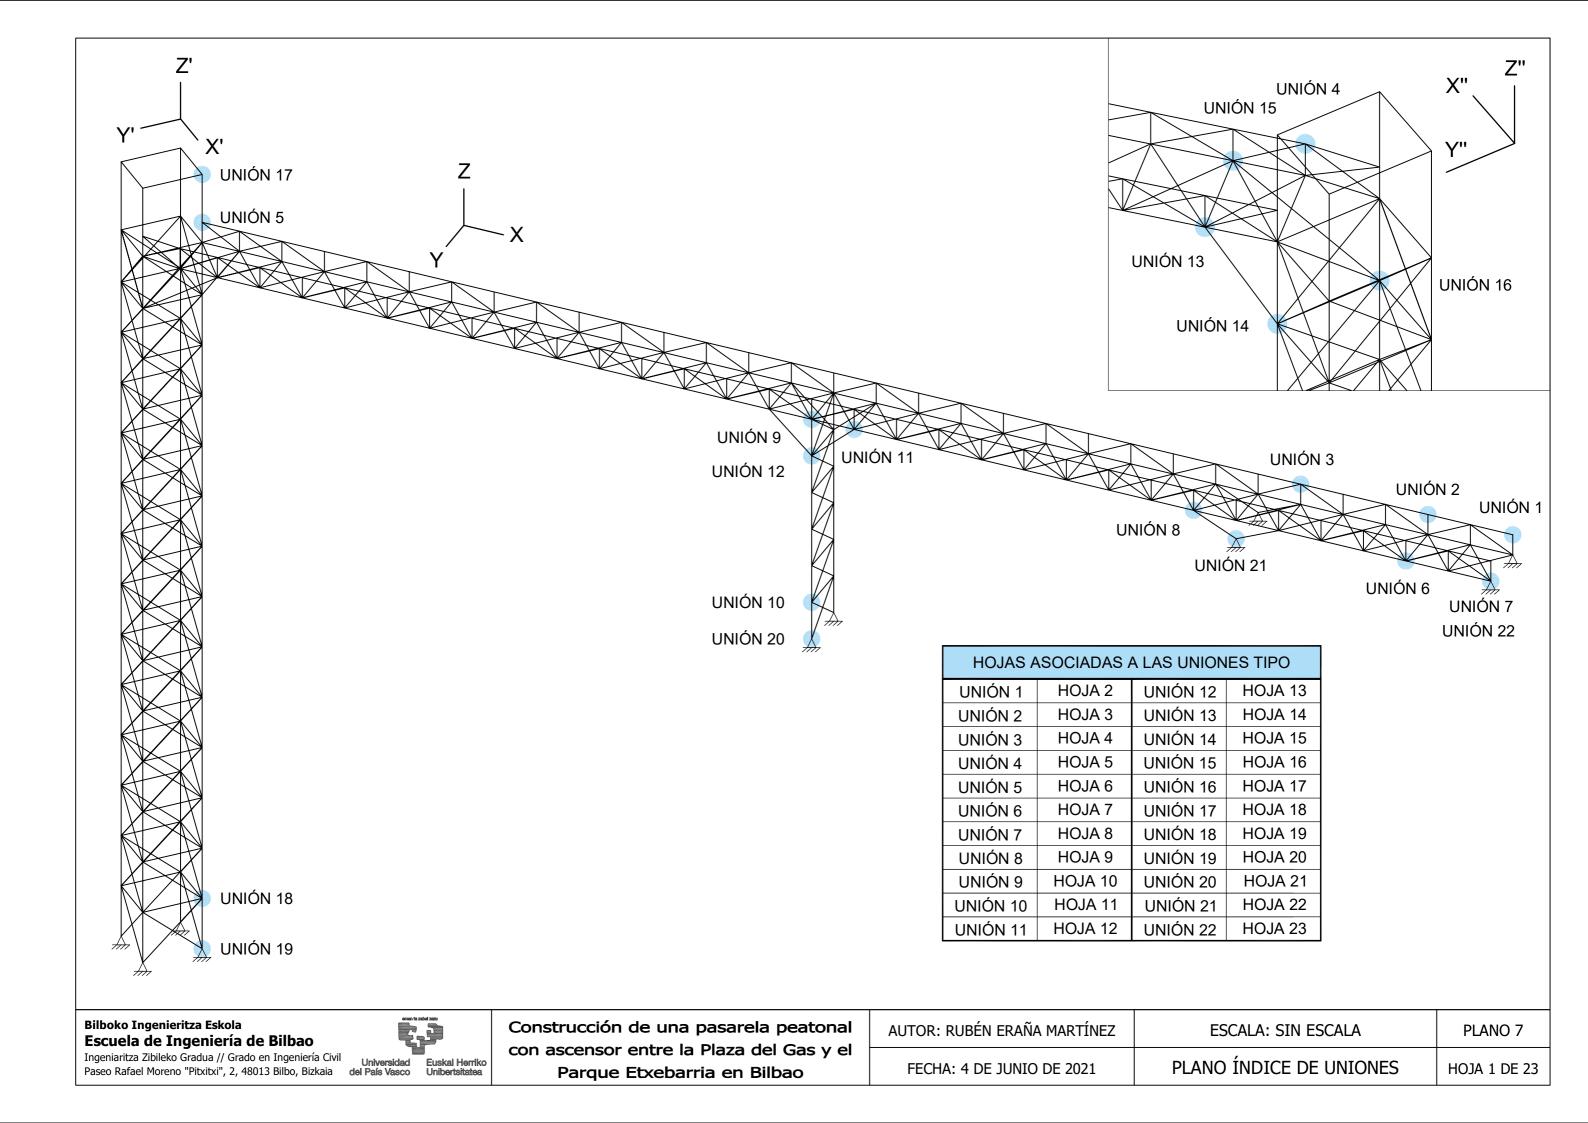


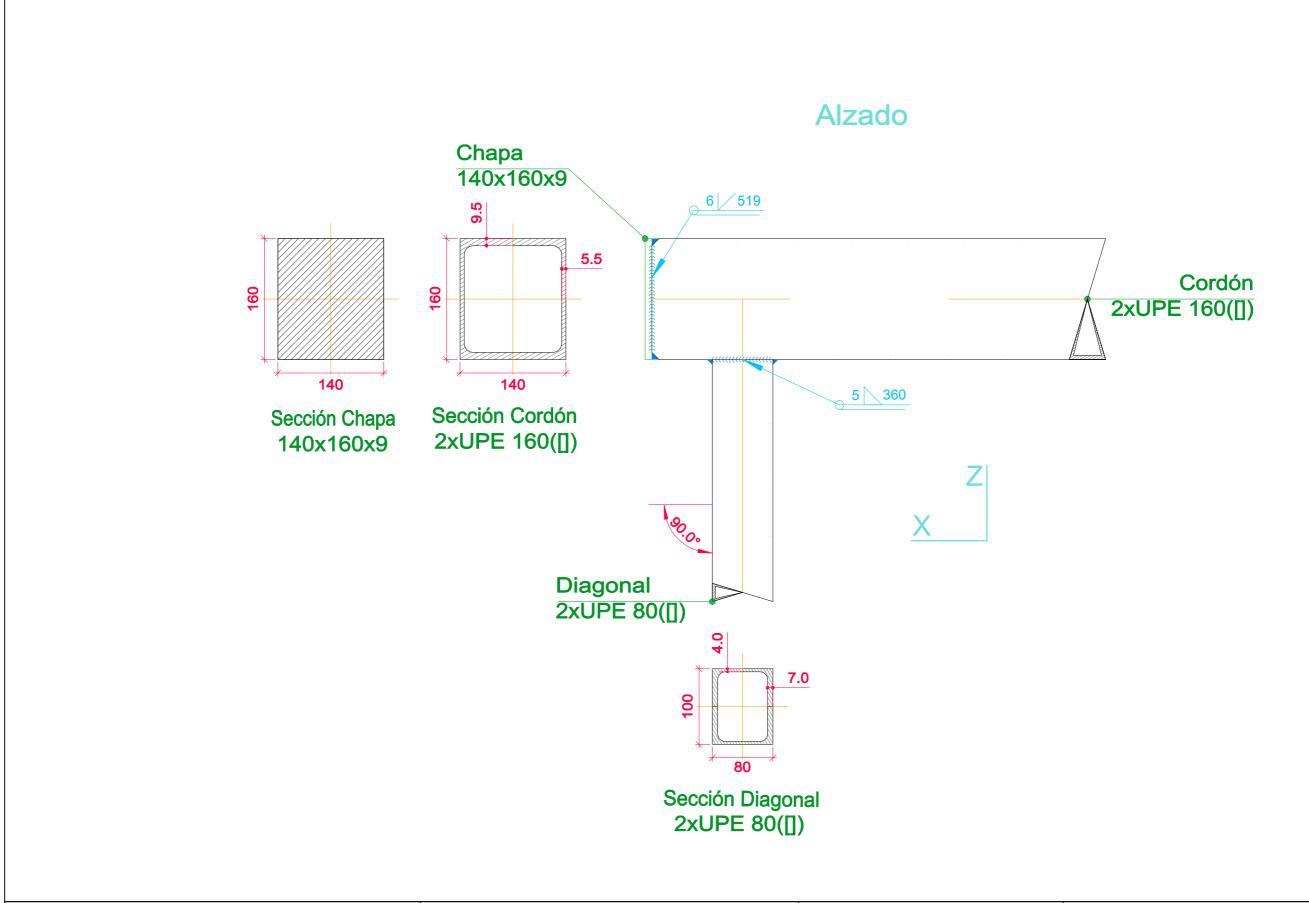

Universidad Euskal Herriko del País Vasco Unibertsitatea Paseo Rafael Moreno "Pitxitxi", 2, 48013 Bilbo, Bizkaia

AUTOR: RUBÉN ERAÑA MARTÍNEZ	ESCALA: 1:5	PLANO 7
FECHA: 4 DE JUNIO DE 2021	PLANO UNIÓN TIPO 1	HOJA 2 DE 23


## Alzado

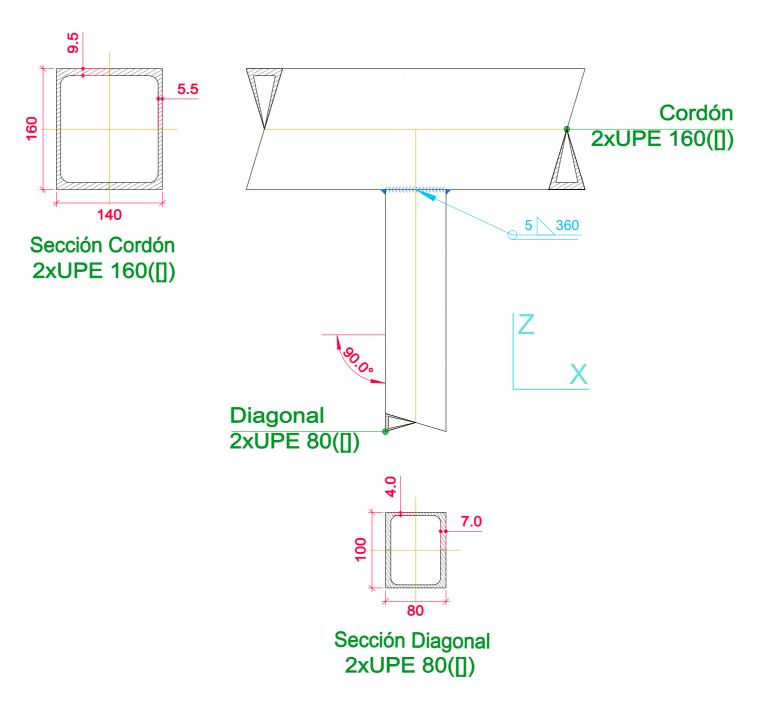

Bilboko Ingenieritza Eskola Escuela de Ingeniería de Bilbao Ingeniaritza Zibileko Gradua // Grado en Ingeniería Civil Paseo Rafael Moreno "Pitxitxi", 2, 48013 Bilbo, Bizkaia

Universidad Euskal Herriko del País Vasco Unibertsitatea


AUTOR: RUBÉN ERAÑA MARTÍNEZ	ESCALA: 1:5	PLANO 7
FECHA: 4 DE JUNIO DE 2021	PLANO UNIÓN TIPO 2	HOJA 3 DE 23

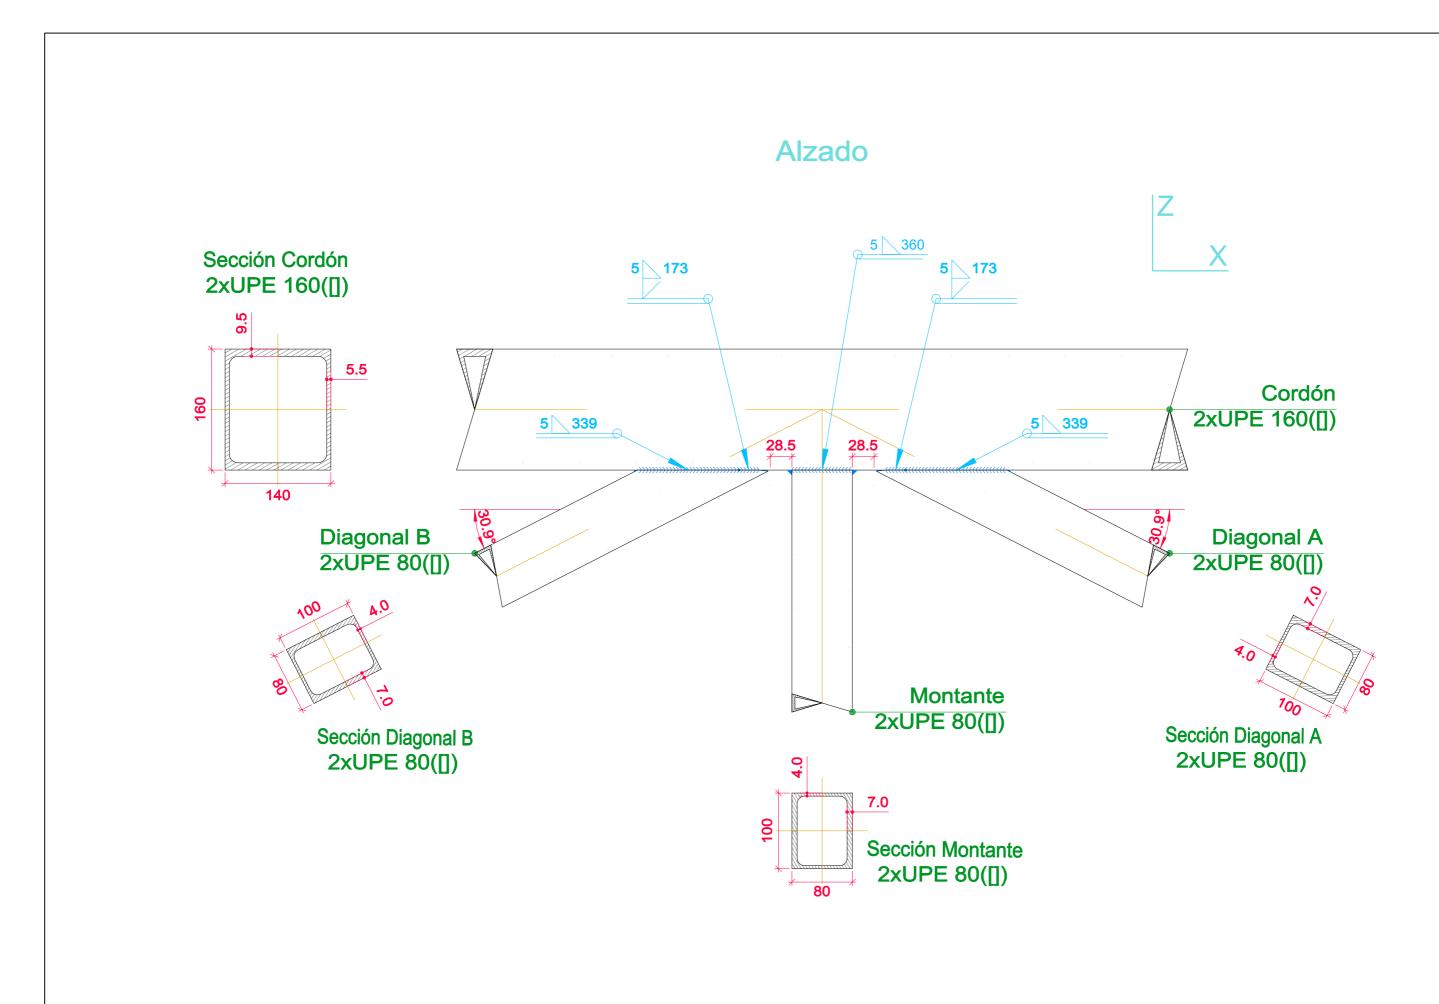


Paseo Rafael Moreno "Pitxitxi", 2, 48013 Bilbo, Bizkaia

Universidad del País Vasco Unibertsitatea


AUTOR: RUBÉN ERAÑA MARTÍNEZ	ESCALA: 1:5	PLANO 7
FECHA: 4 DE JUNIO DE 2021	PLANO UNIÓN TIPO 3	HOJA 4 DE 23

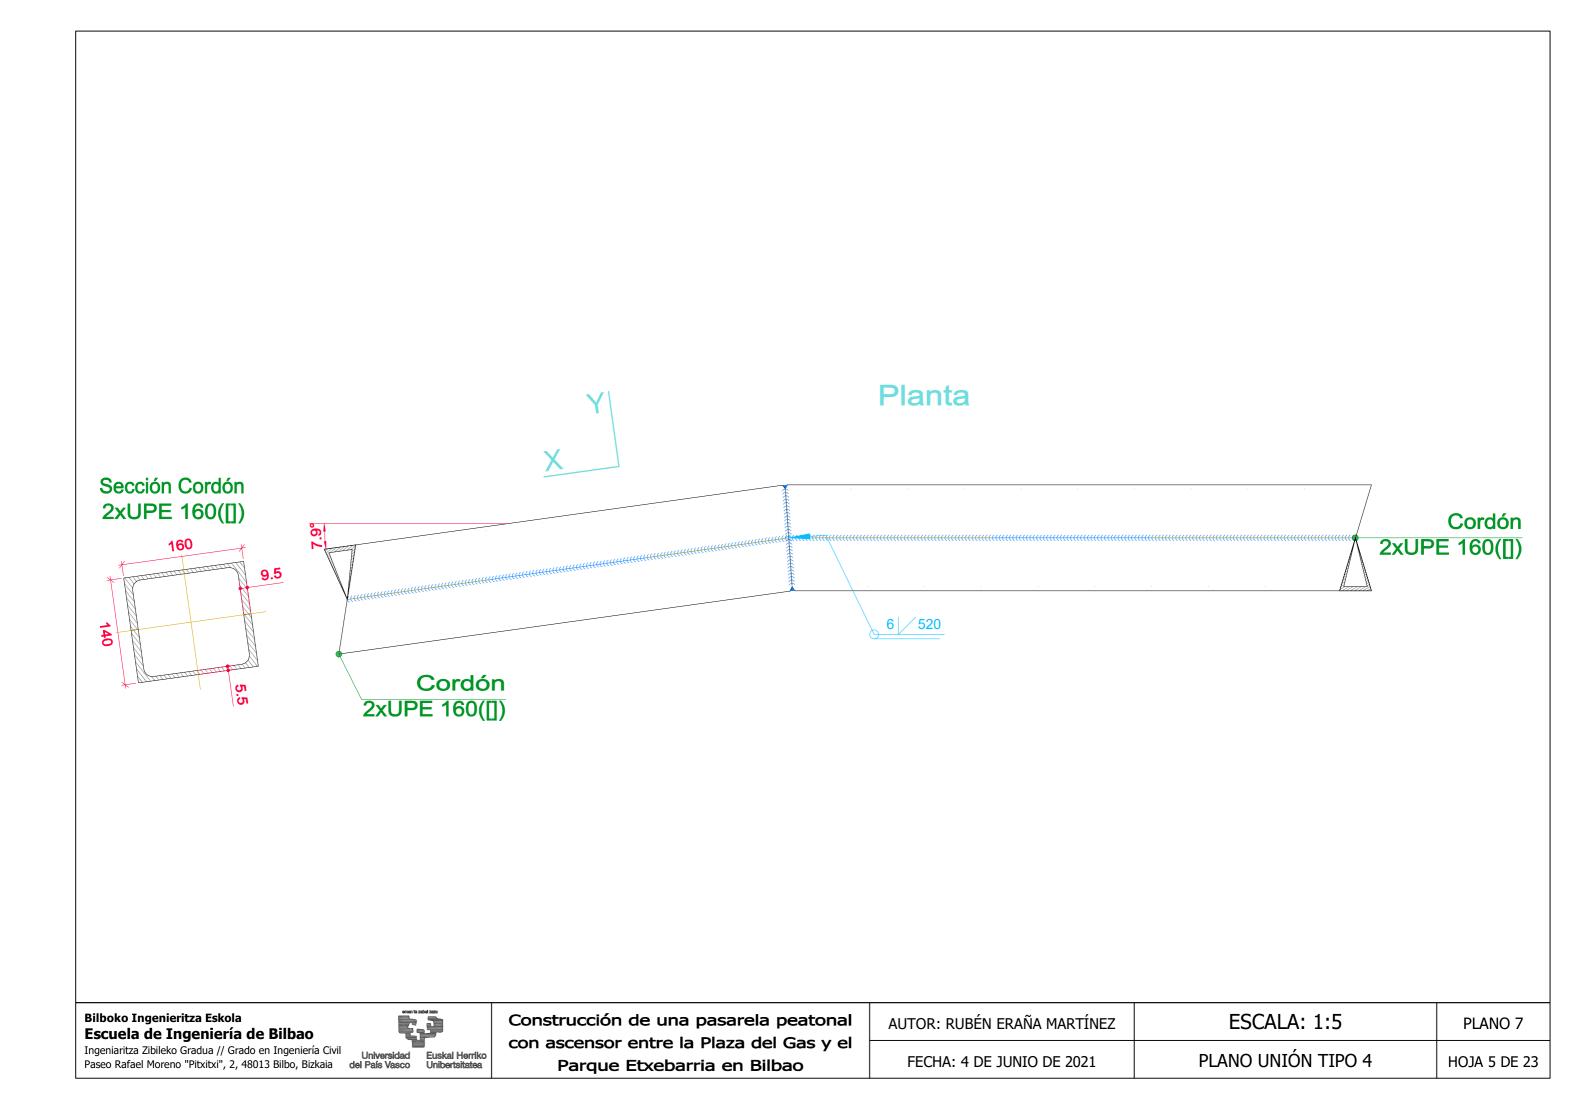


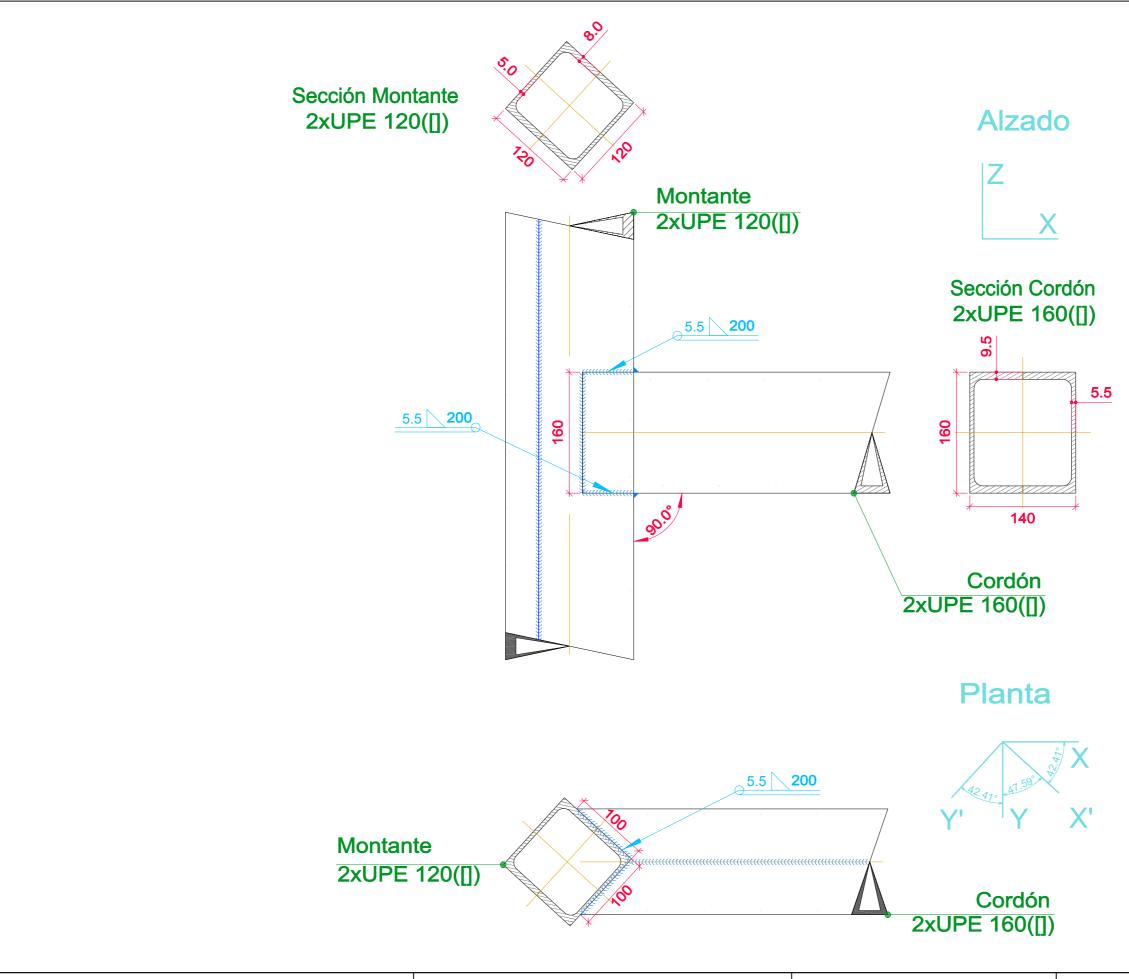

Universidad Euskal Herriko del País Vasco Unibertsitatea Paseo Rafael Moreno "Pitxitxi", 2, 48013 Bilbo, Bizkaia

AUTOR: RUBÉN ERAÑA MARTÍNEZ	ESCALA: 1:5	PLANO 7
FECHA: 4 DE JUNIO DE 2021	PLANO UNIÓN TIPO 5	HOJA 6 DE 23

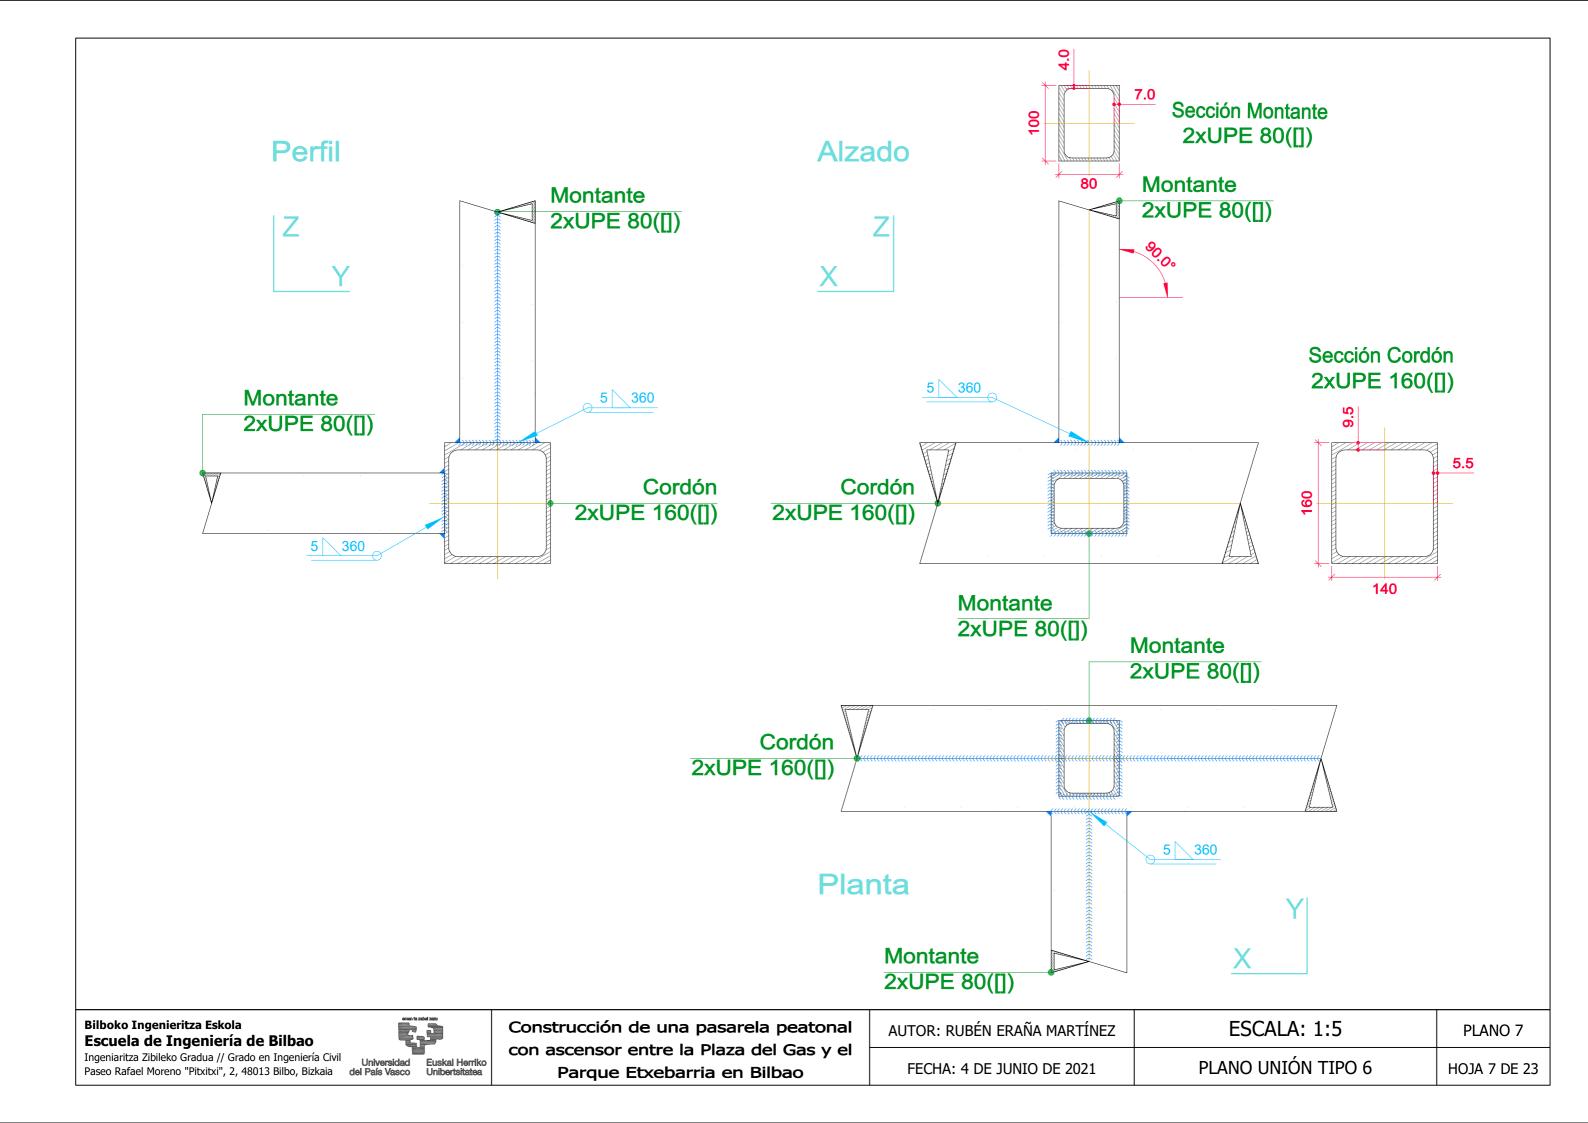


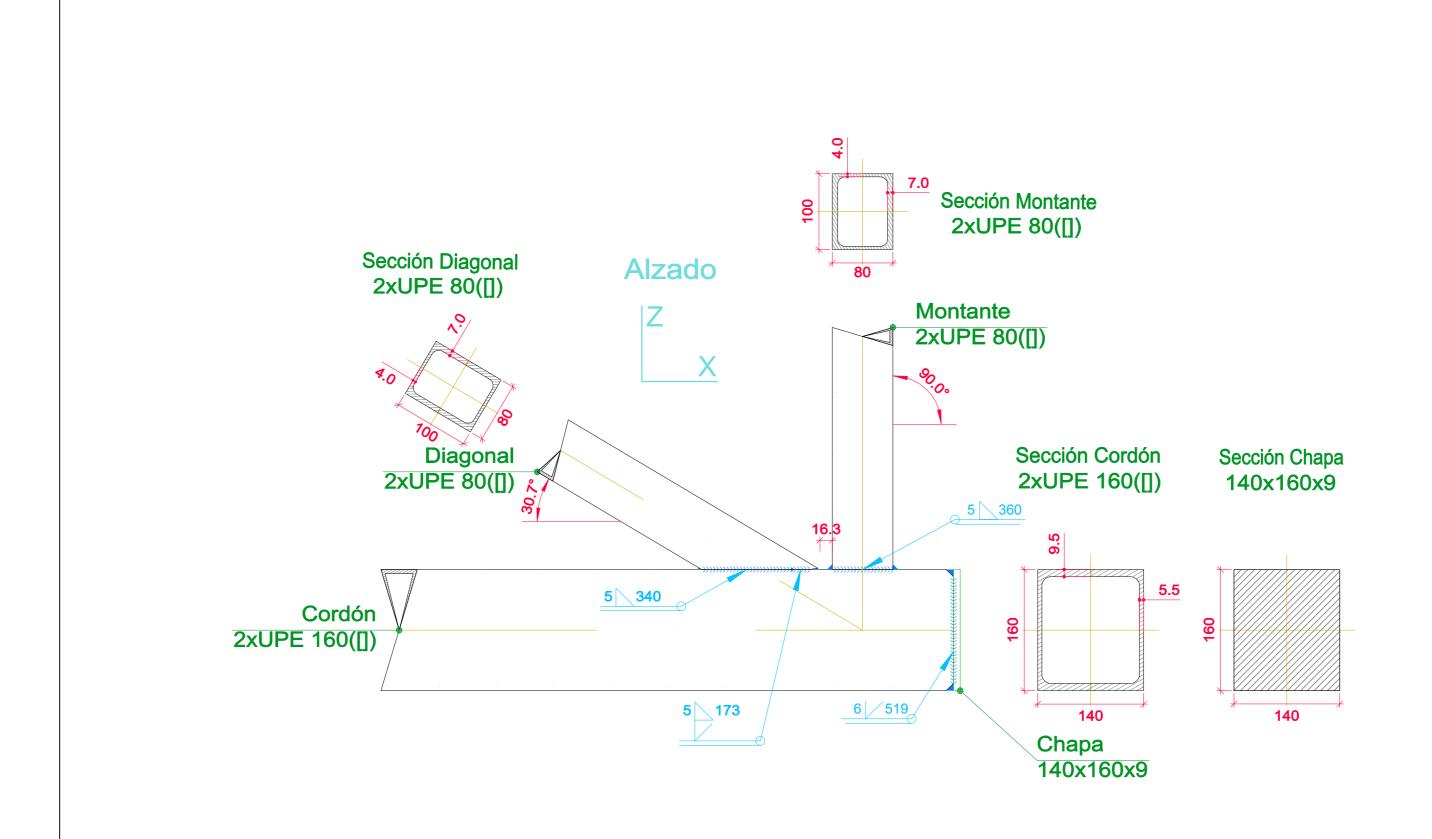

Paseo Rafael Moreno "Pitxitxi", 2, 48013 Bilbo, Bizkaia

Universidad del País Vasco Unibertsitatea


AUTOR: RUBÉN ERAÑA MARTÍNEZ	ESCALA: 1:5	PLANO 7
FECHA: 4 DE JUNIO DE 2021	PLANO UNIÓN TIPO 7	HOJA 8 DE 23

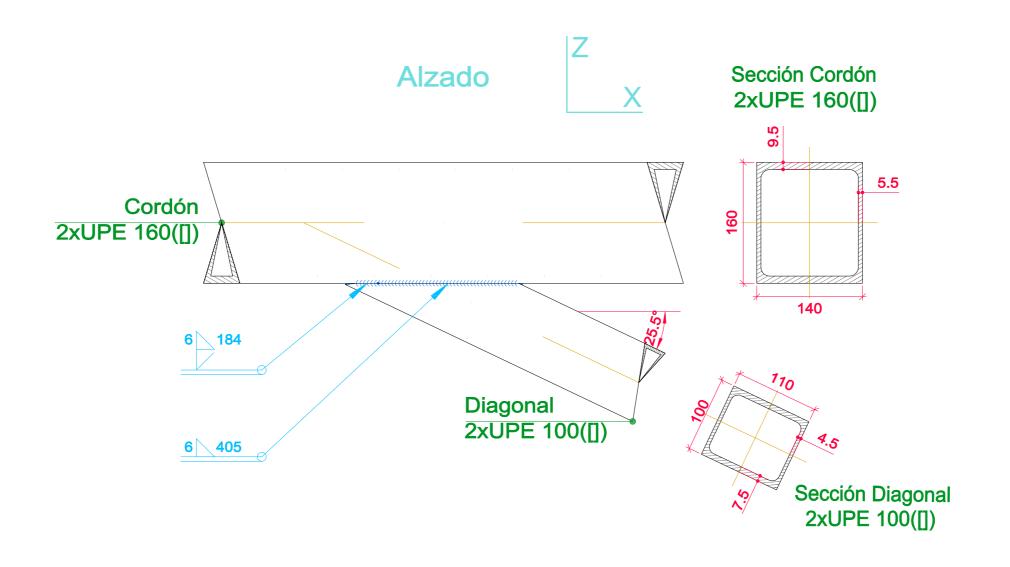

Bilboko Ingenieritza Eskola Escuela de Ingeniería de Bilbao Ingeniaritza Zibileko Gradua // Grado en Ingeniería Civil Paseo Rafael Moreno "Pitxitxi", 2, 48013 Bilbo, Bizkaia

Universidad Euskal Herriko del País Vasco Unibertsitatea

AUTOR: RUBÉN ERAÑA MARTÍNEZ	ESCALA: 1:5	PLANO 7
FECHA: 4 DE JUNIO DE 2021	PLANO UNIÓN TIPO 8	HOJA 9 DE 23

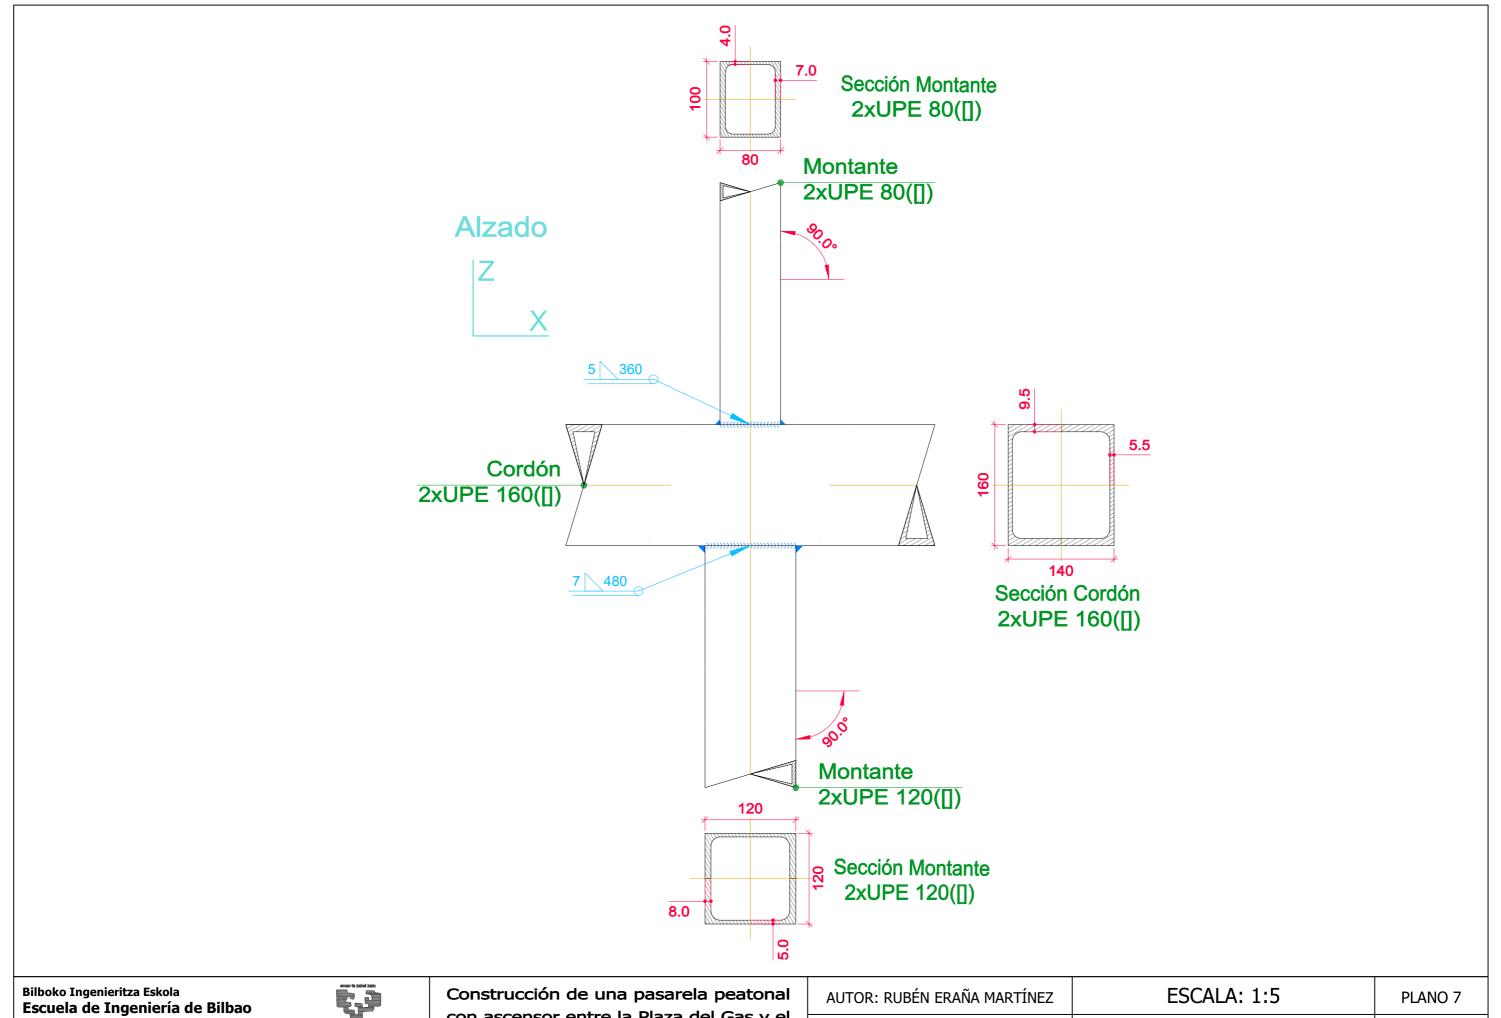

Ingeniaritza Zibileko Gradua // Grado en Ingeniería Civil

Paseo Rafael Moreno "Pitxitxi", 2, 48013 Bilbo, Bizkaia

Universidad Euskal Herriko del País Vasco Unibertsitatea

con ascensor entre la Plaza del Gas y el Parque Etxebarria en Bilbao


AUTOR: RUBÉN ERAÑA MARTÍNEZ	ESCALA: 1:5	PLANO 7
FECHA: 4 DE JUNIO DE 2021	PLANO UNIÓN TIPO 9	HOJA 10 DE 23

## Detalle de soldaduras: Montante Detalle de soldaduras: Diagonales a Cordón a Cordón Cordón Sección Diagonal A 2xUPE 120([]) 2xUPE 80([]) 5 69 Diagonal A Montante 2xUPE 80([]) 2xUPE 80([]) 5 216 4 /49 Montante 2xUPE 80([]) 5 360 4 / 49 Sección Montante 5 216 2xUPE 80([]) Diagonal B 2xUPE 80([]) Cordón 2xUPE 120([]) Sección Diagonal B 5 69 2xUPE 80([]) 120 5.0 Sección Cordón 2xUPE 120([]) Alzado

Bilboko Ingenieritza Eskola Escuela de Ingeniería de Bilbao Ingeniaritza Zibileko Gradua // Grado en Ingeniería Civil

Universidad Euskal Herriko del País Vasco Unibertsitatea Paseo Rafael Moreno "Pitxitxi", 2, 48013 Bilbo, Bizkaia


AUTOR: RUBÉN ERAÑA MARTÍNEZ	ESCALA: 1:5	PLANO 7
FECHA: 4 DE JUNIO DE 2021	PLANO UNIÓN TIPO 10	HOJA 11 DE 23

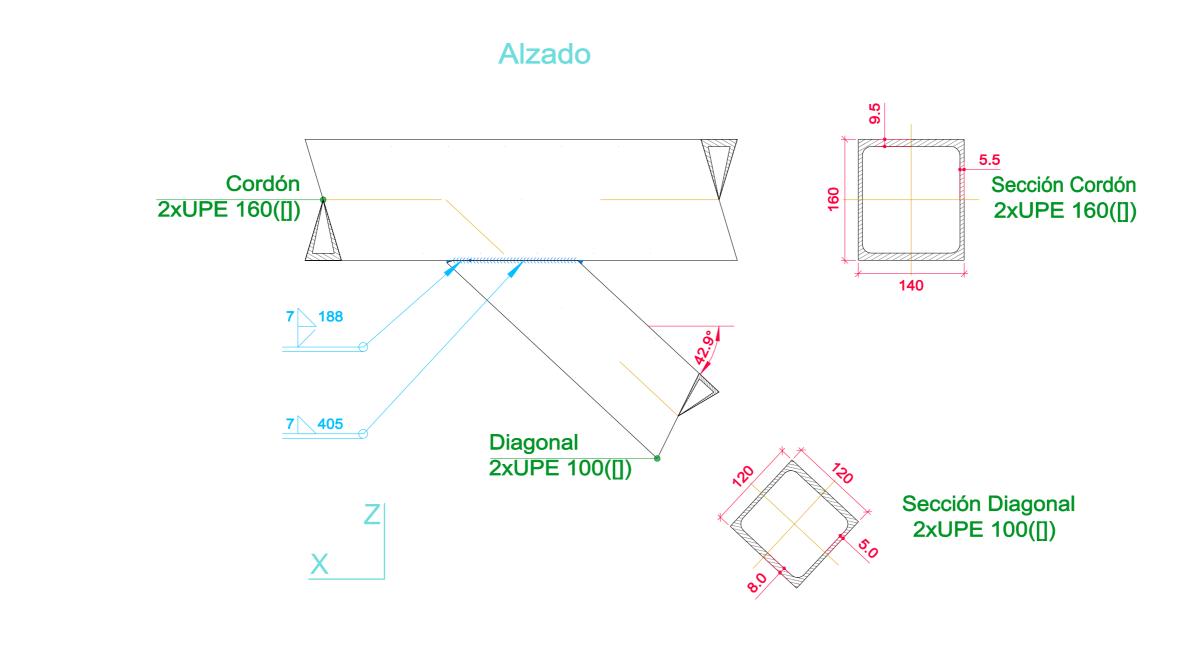

Universidad Euskal Herriko del País Vasco Unibertsitatea Paseo Rafael Moreno "Pitxitxi", 2, 48013 Bilbo, Bizkaia

Construcción de una pasarela peatonal con ascensor entre la Plaza del Gas y el Parque Etxebarria en Bilbao

ESCALA: 1:5 AUTOR: RUBÉN ERAÑA MARTÍNEZ PLANO 7 PLANO UNIÓN TIPO 11 HOJA 12 DE 23 FECHA: 4 DE JUNIO DE 2021

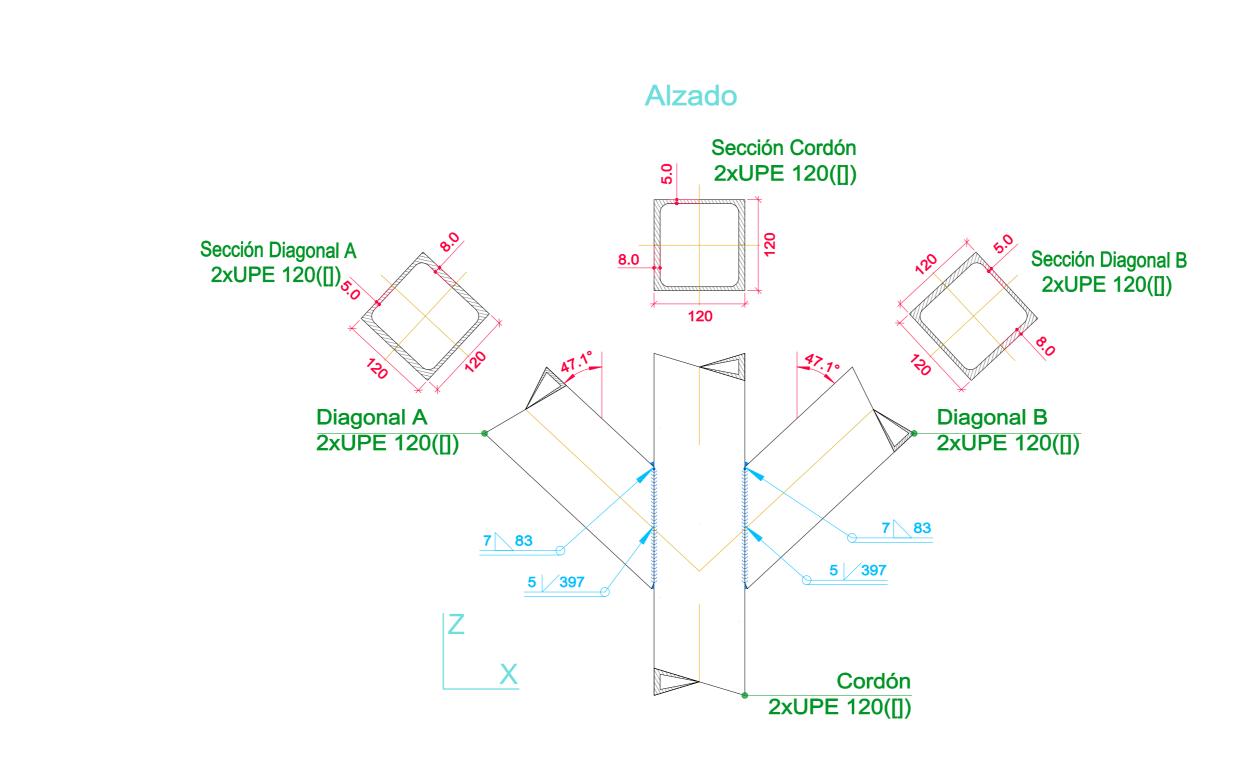


Paseo Rafael Moreno "Pitxitxi", 2, 48013 Bilbo, Bizkaia

Universidad del País Vasco Unibertsitatea

AUTOR: RUBÉN ERAÑA MARTÍNEZ	ESCALA: 1:5	PLANO 7
FECHA: 4 DE JUNIO DE 2021	PLANO UNIÓN TIPO 12	HOJA 13 DE 23


## Alzado

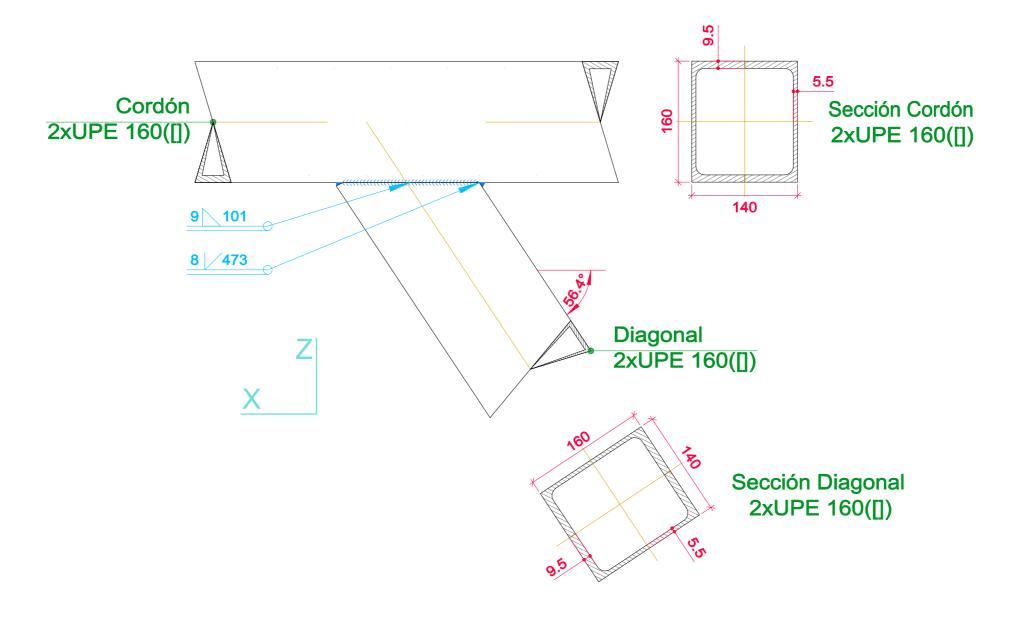

Bilboko Ingenieritza Eskola Escuela de Ingeniería de Bilbao

Ingeniaritza Zibileko Gradua // Grado en Ingeniería Civil
Paseo Rafael Moreno "Pitxitxi", 2, 48013 Bilbo, Bizkaia del País Vasco Unibertsitatea

AUTOR: RUBÉN ERAÑA MARTÍNEZ	ESCALA: 1:5	PLANO 7
FECHA: 4 DE JUNIO DE 2021	PLANO UNIÓN TIPO 13	HOJA 14 DE 23

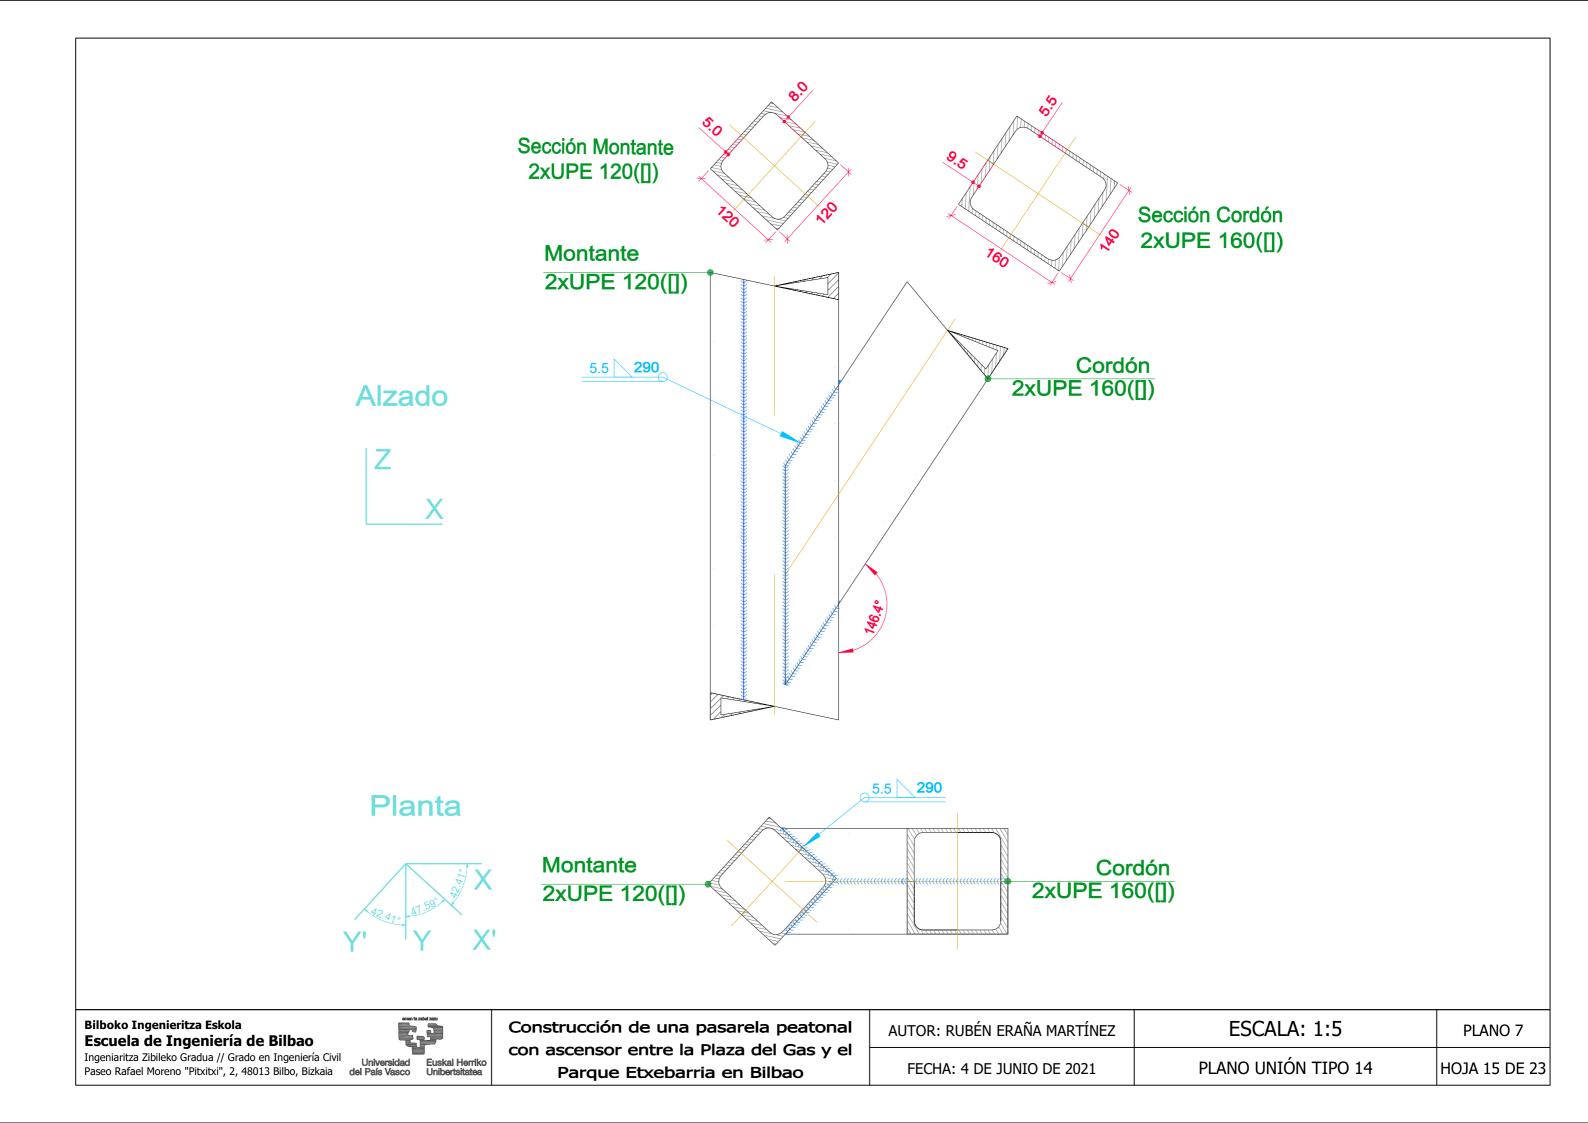

## **Vista Inferior** 6.5 272 Diagonal Cordón 2xUPE 160([]) 2xUPE 160([]) 6.5 272 6.5 / 122 Alzado 5.5 Cordón Sección Cordón 2xUPE 160([]) 2xUPE 160([]) 140 6.5 272 6.5 / 122 Sección Diagonal 2xUPE 160([])

Bilboko Ingenieritza Eskola Escuela de Ingeniería de Bilbao Ingeniaritza Zibileko Gradua // Grado en Ingeniería Civil

Paseo Rafael Moreno "Pitxitxi", 2, 48013 Bilbo, Bizkaia


Universidad Euskal Herriko del País Vasco Unibertsitatea


Construcción de una pasarela peatonal con ascensor entre la Plaza del Gas y el Parque Etxebarria en Bilbao

Diagonal

2xUPE 160([])

AUTOR: RUBÉN ERAÑA MARTÍNEZ	ESCALA: 1:5	PLANO 7
FECHA: 4 DE JUNIO DE 2021	PLANO UNIÓN TIPO 15	HOJA 16 DE 23

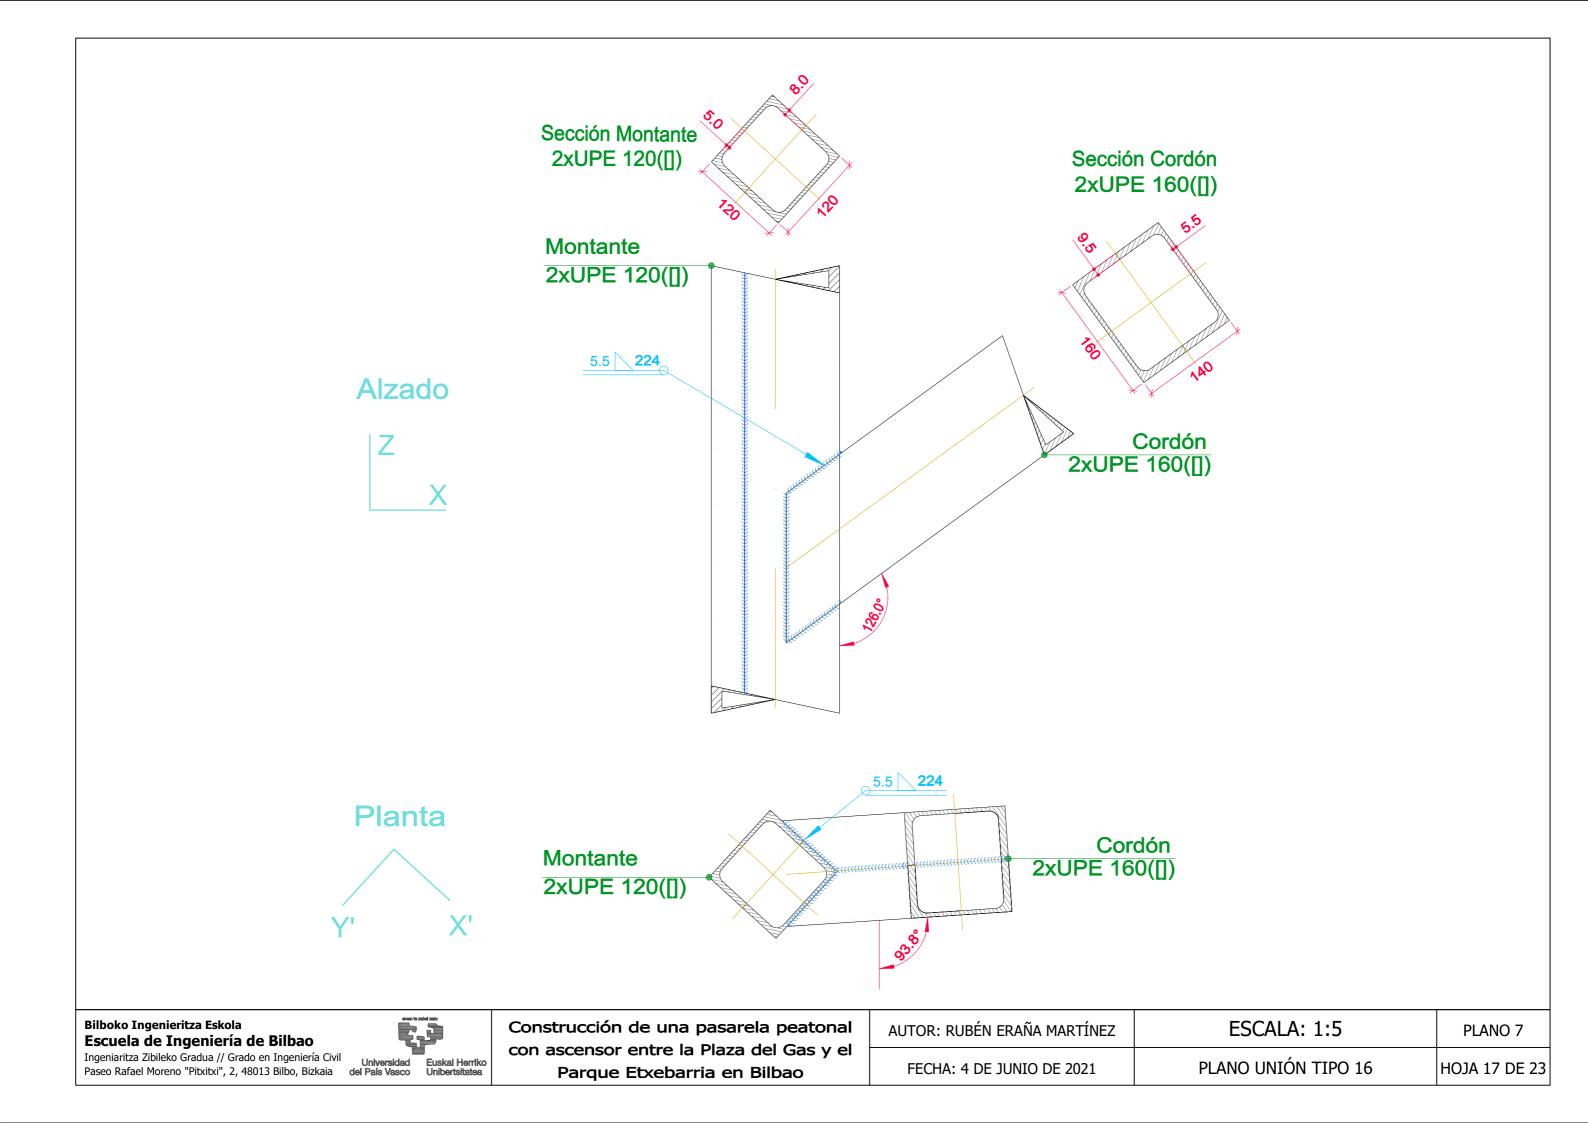


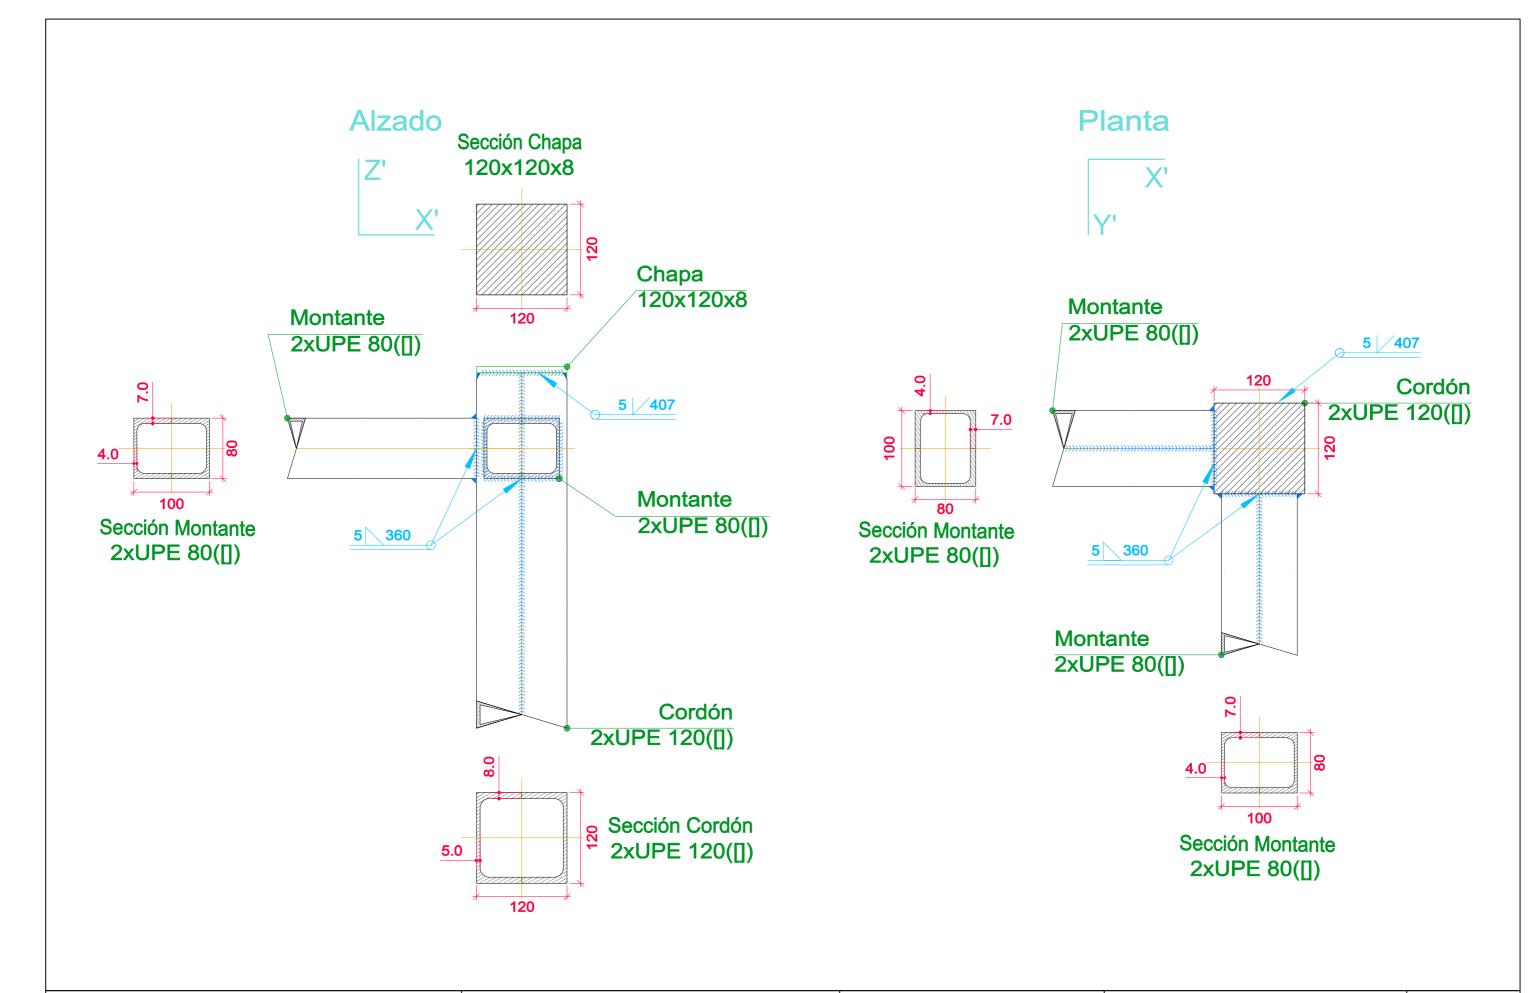


Bilboko Ingenieritza Eskola Escuela de Ingeniería de Bilbao

Ingeniaritza Zibileko Gradua // Grado en Ingeniería Civil Universidad Euskal Herriko del País Vasco Unibertsitatea Paseo Rafael Moreno "Pitxitxi", 2, 48013 Bilbo, Bizkaia


AUTOR: RUBÉN ERAÑA MARTÍNEZ	ESCALA: 1:5	PLANO 7	
FECHA: 4 DE JUNIO DE 2021	PLANO UNIÓN TIPO 17	HOJA 18 DE 23	

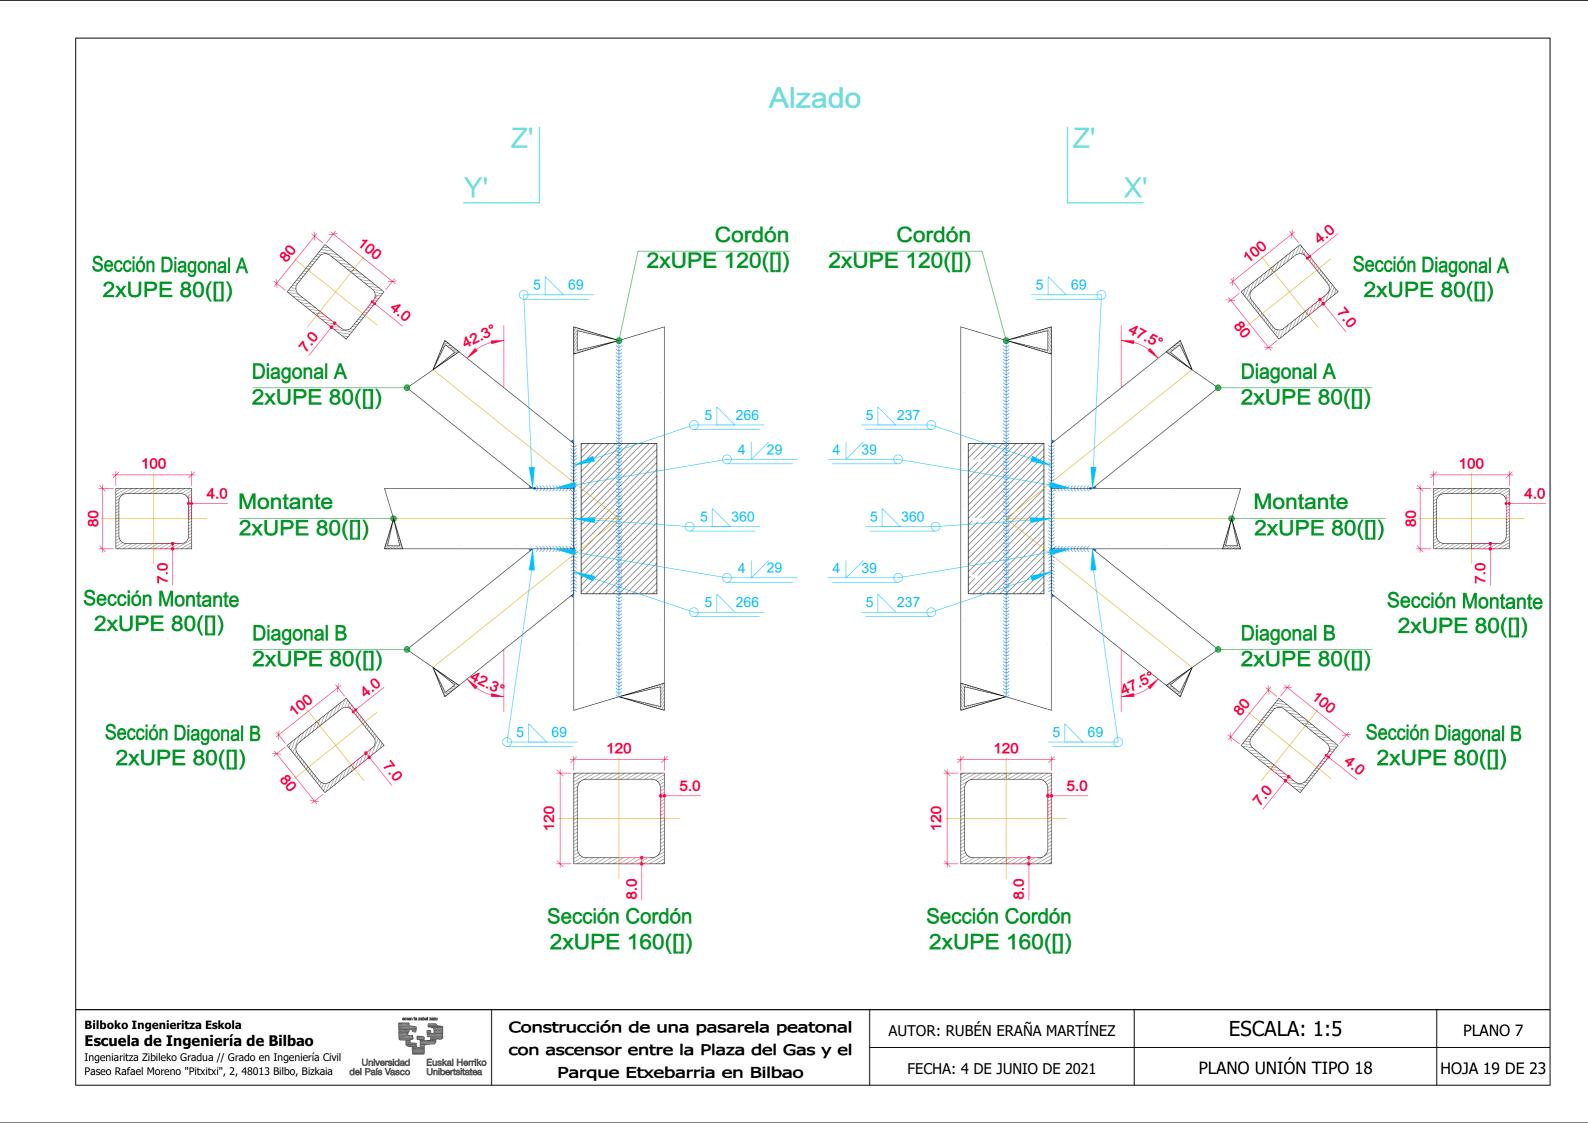

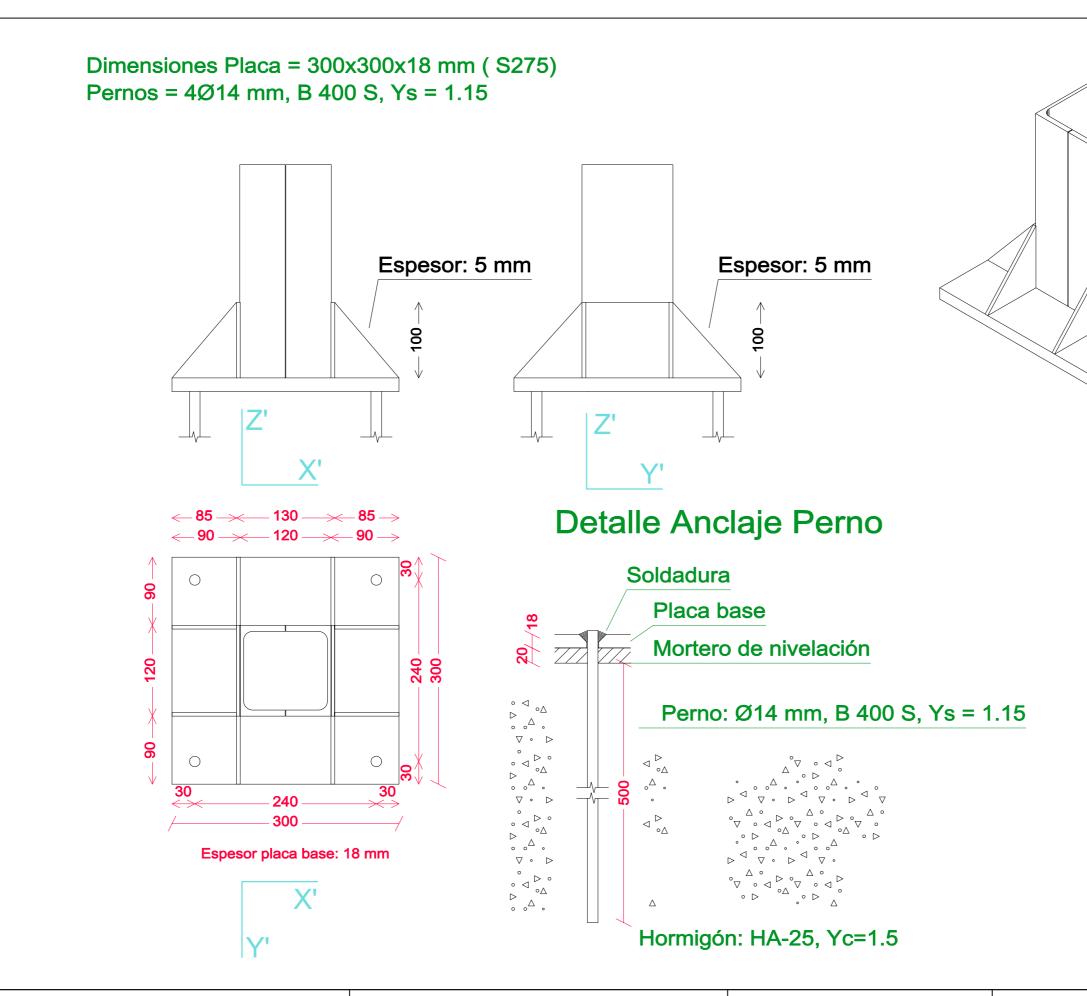


Ingeniaritza Zibileko Gradua // Grado en Ingenieria Civil
Paseo Rafael Moreno "Pitxitxi", 2, 48013 Bilbo, Bizkaia del País Vasco Unibertsitatea


AUTOR: RUBÉN ERAÑA MARTÍNEZ	ESCALA: 1:5	PLANO 7
FECHA: 4 DE JUNIO DE 2021	PLANO UNIÓN TIPO 19	HOJA 20 DE 23

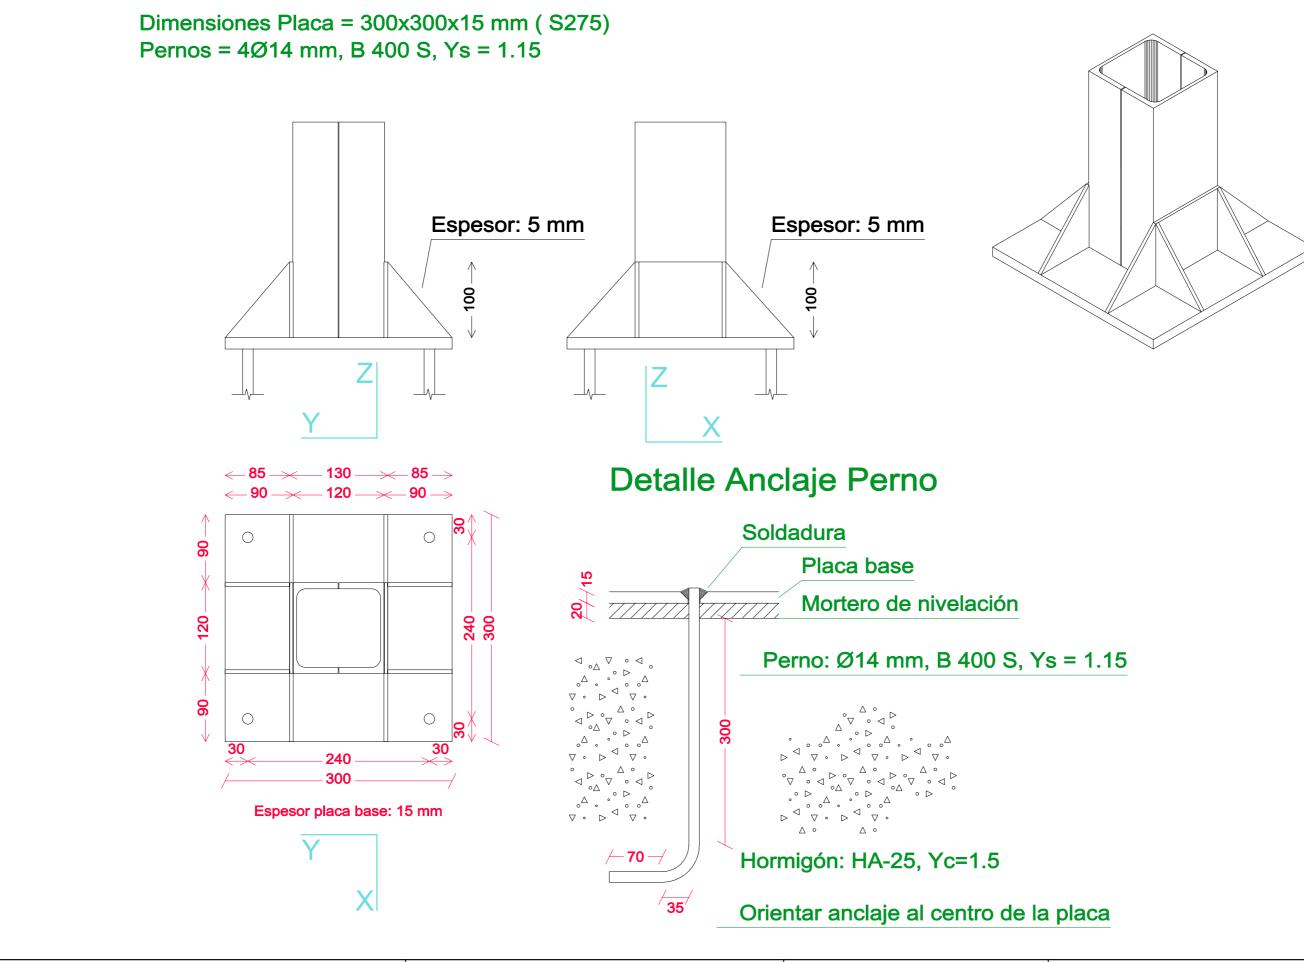

Ingeniaritza Zibileko Gradua // Grado en Ingenieria Civil
Paseo Rafael Moreno "Pitxitxi", 2, 48013 Bilbo, Bizkaia del País Vasco Unibertsitatea


AUTOR: RUBÉN ERAÑA MARTÍNEZ	ESCALA: 1:5	PLANO 7	
FECHA: 4 DE JUNIO DE 2021	PLANO UNIÓN TIPO 20	HOJA 21 DE 23	

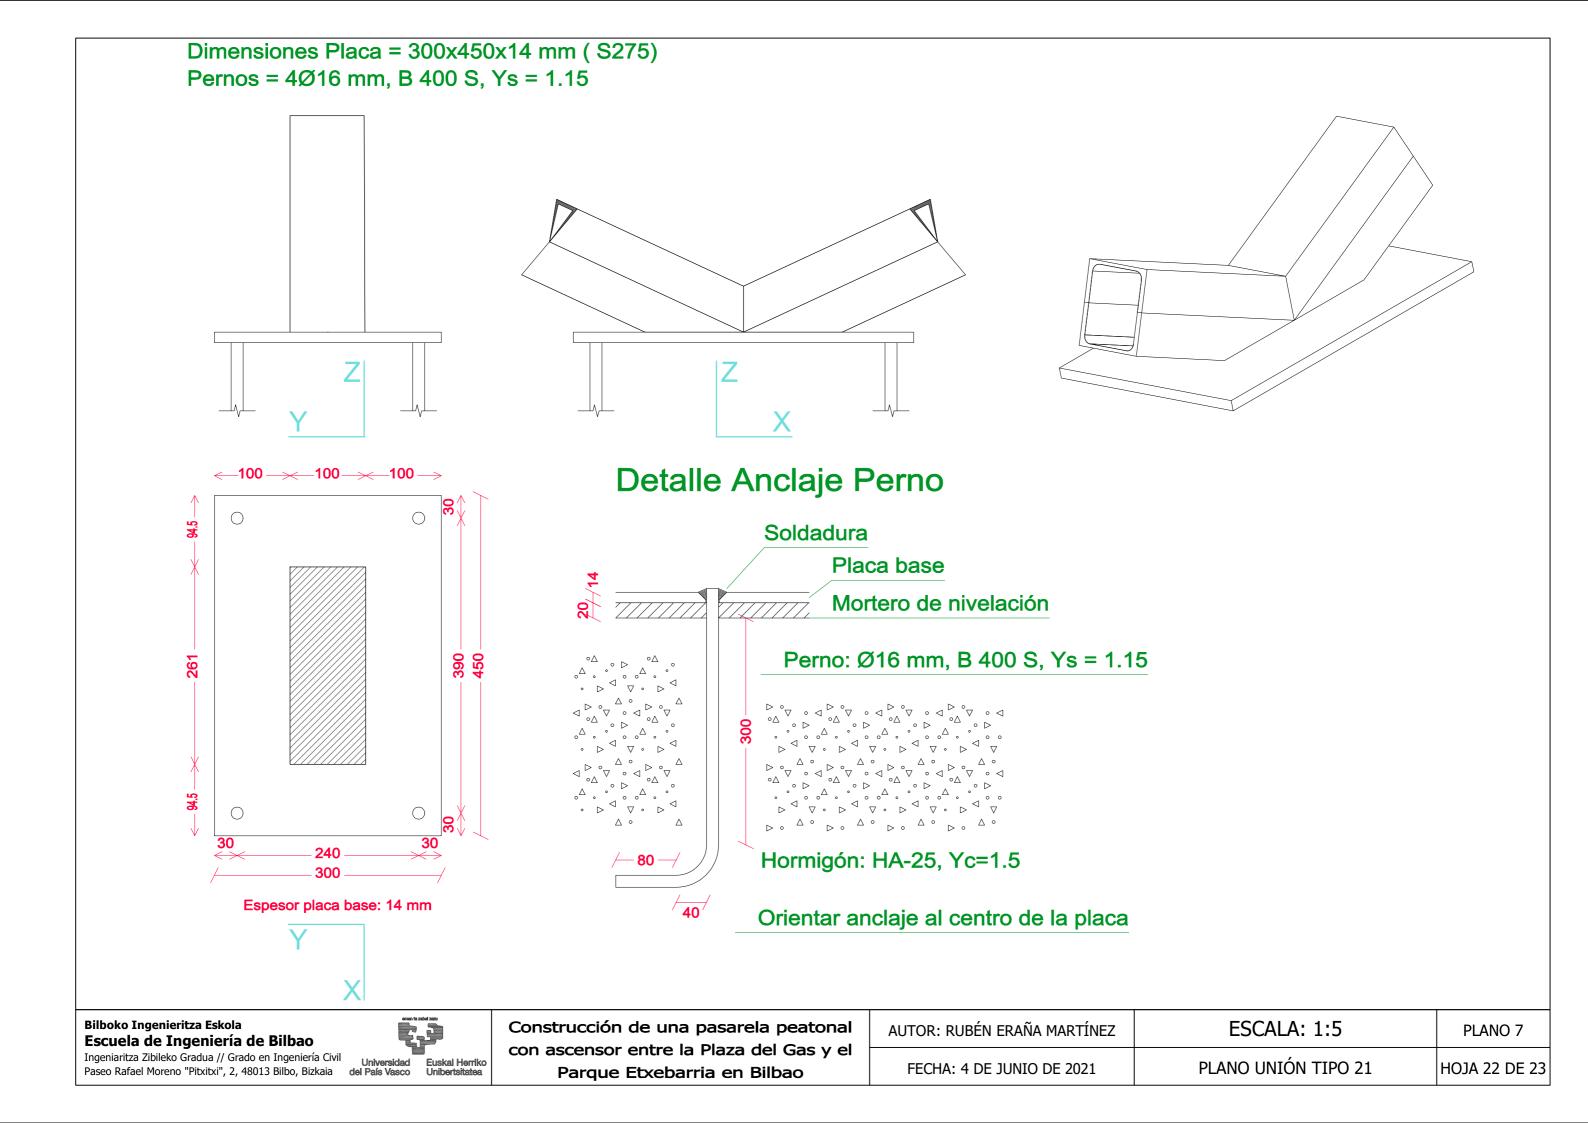

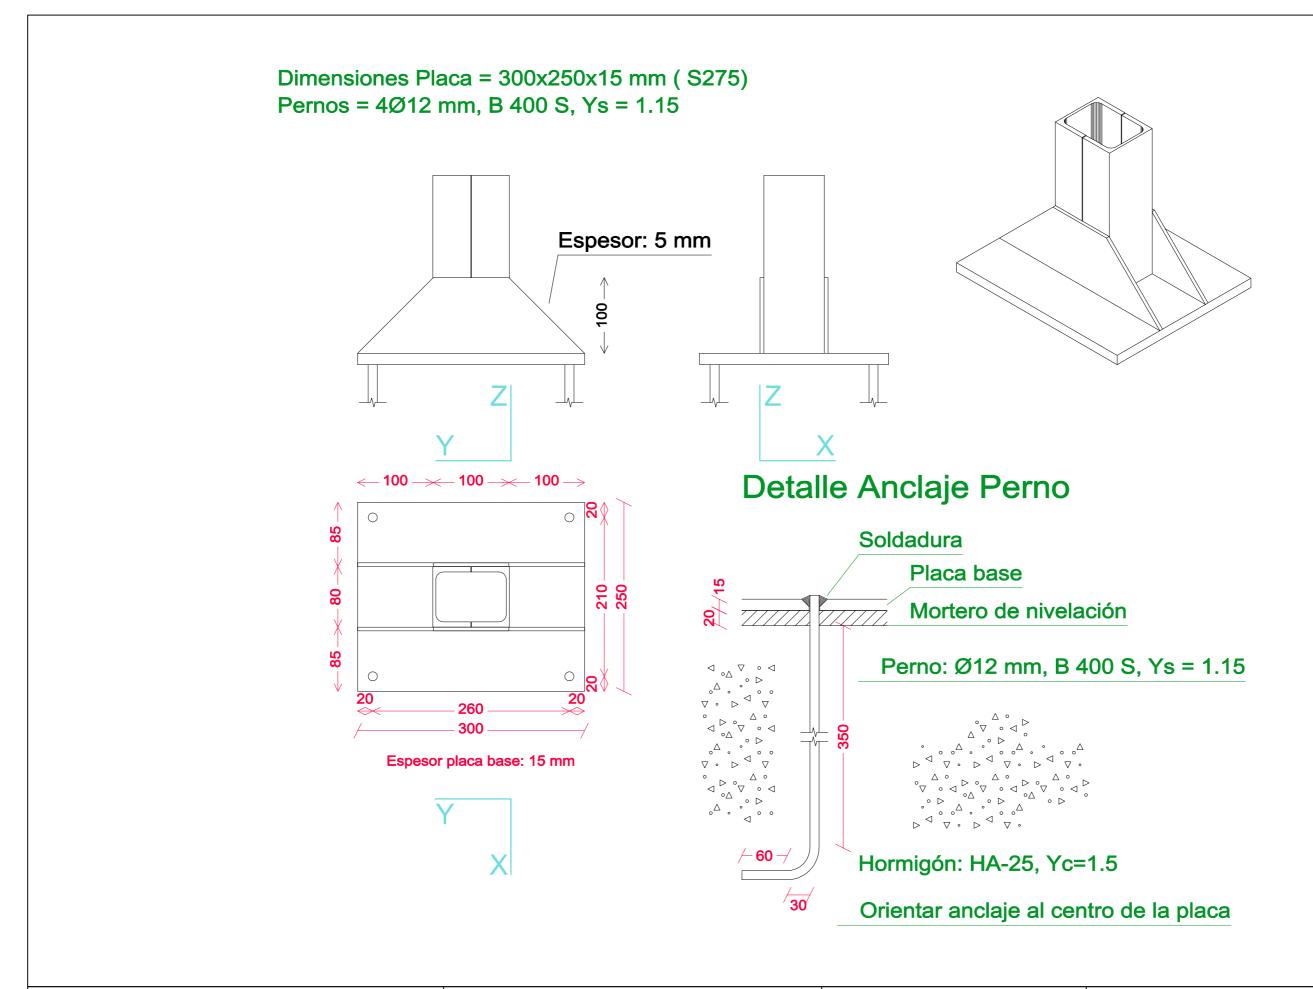

Ingeniaritza Zibileko Gradua // Grado en Ingeniería Civil Universidad Euskal Herriko del País Vasco Unibertsitatea Paseo Rafael Moreno "Pitxitxi", 2, 48013 Bilbo, Bizkaia


AUTOR: RUBÉN ERAÑA MARTÍNEZ	ESCALA: 1:5	PLANO 7
FECHA: 4 DE JUNIO DE 2021	PLANO UNIÓN TIPO 22	HOJA 23 DE 23

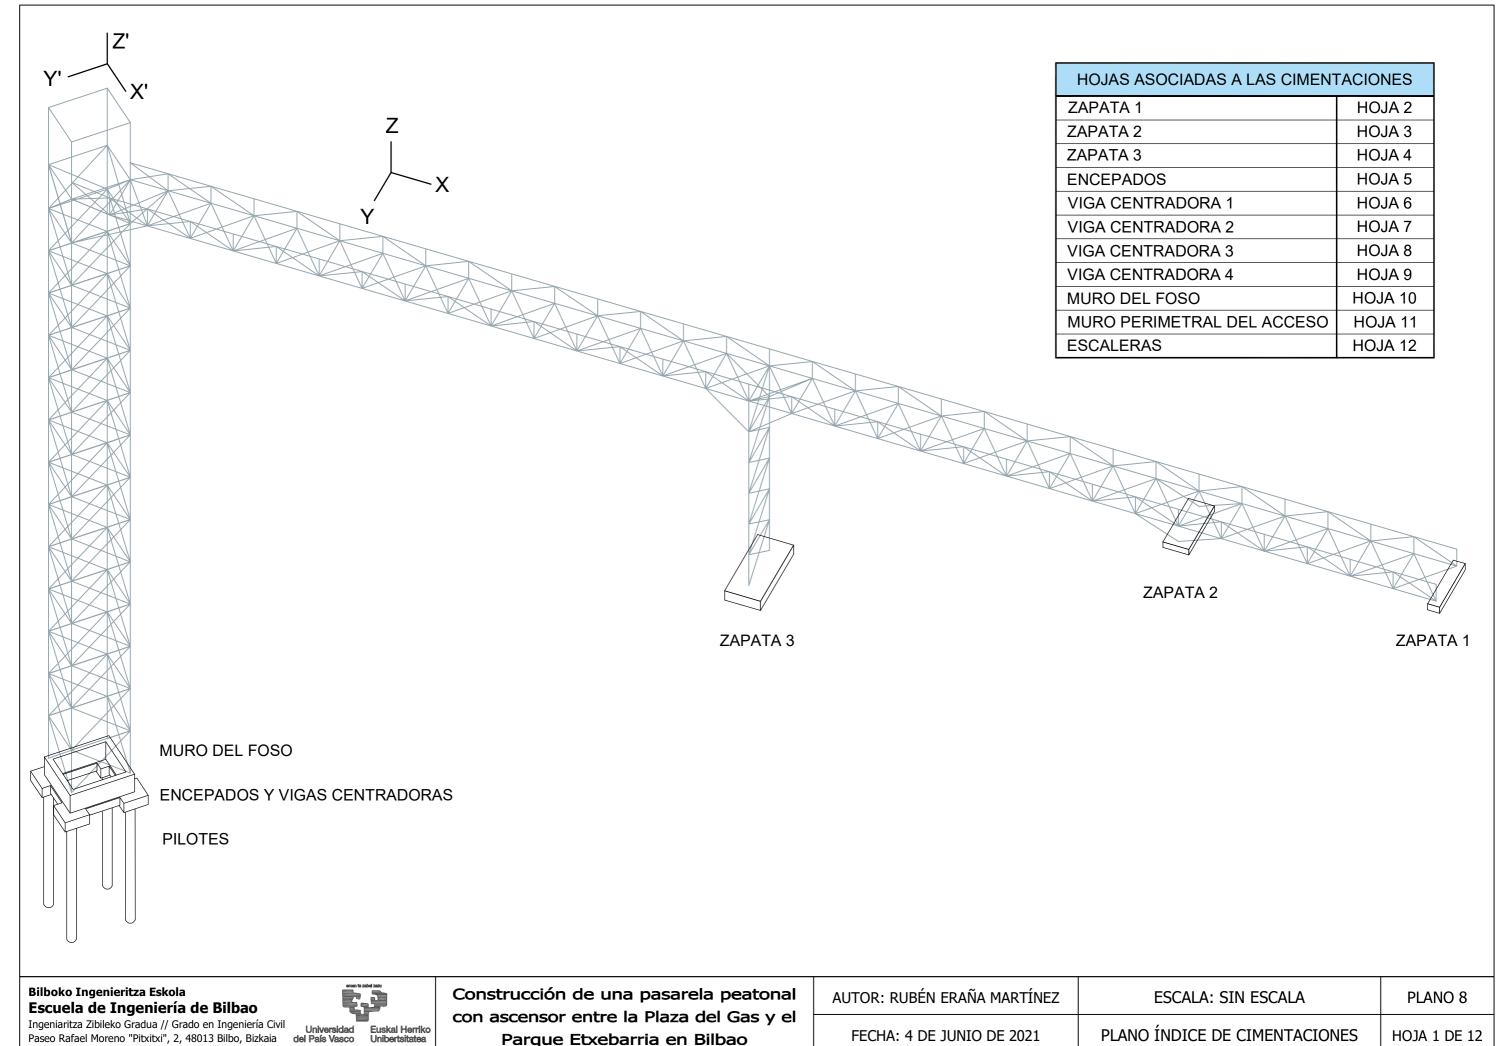




Parque Etxebarria en Bilbao


AUTOR: RUBÉN ERAÑA MARTÍNEZ	ESCALA: SIN ESCALA	PLANO 8
FECHA: 4 DE JUNIO DE 2021	PLANO ÍNDICE DE CIMENTACIONES	HOJA 1 DE 12

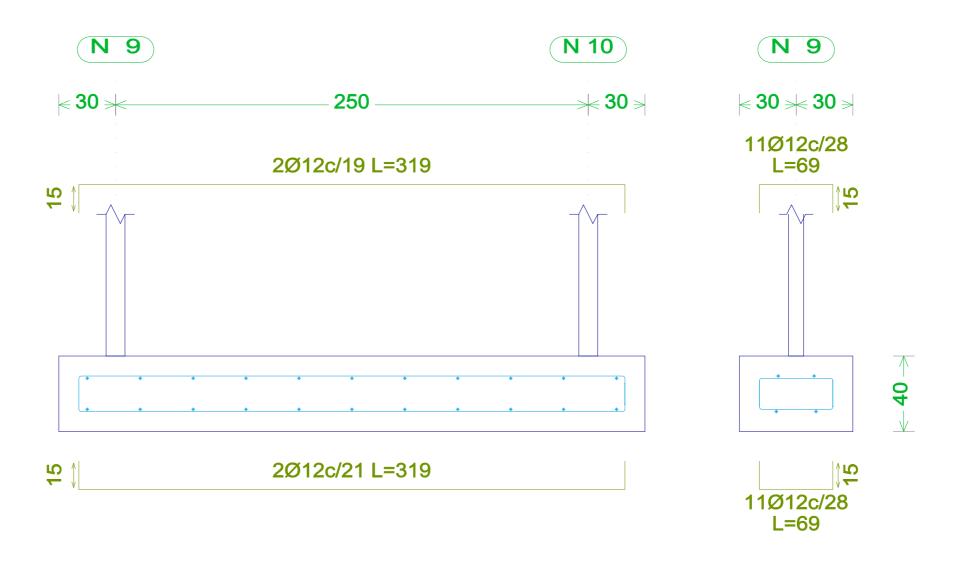


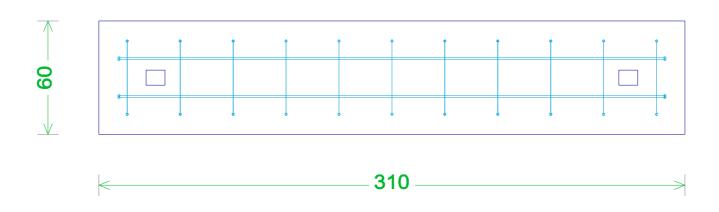

Ingeniaritza Zibileko Gradua // Grado en Ingeniería Civil Universidad Paseo Rafael Moreno "Pitxitxi", 2, 48013 Bilbo, Bizkaia del País Vasco Unibertsitatea.

AUTOR: RUBÉN ERAÑA MARTÍNEZ	ESCALA: 1:20	PLANO 8
FECHA: 4 DE JUNIO DE 2021	PLANO ZAPATA 1	HOJA 2 DE 12

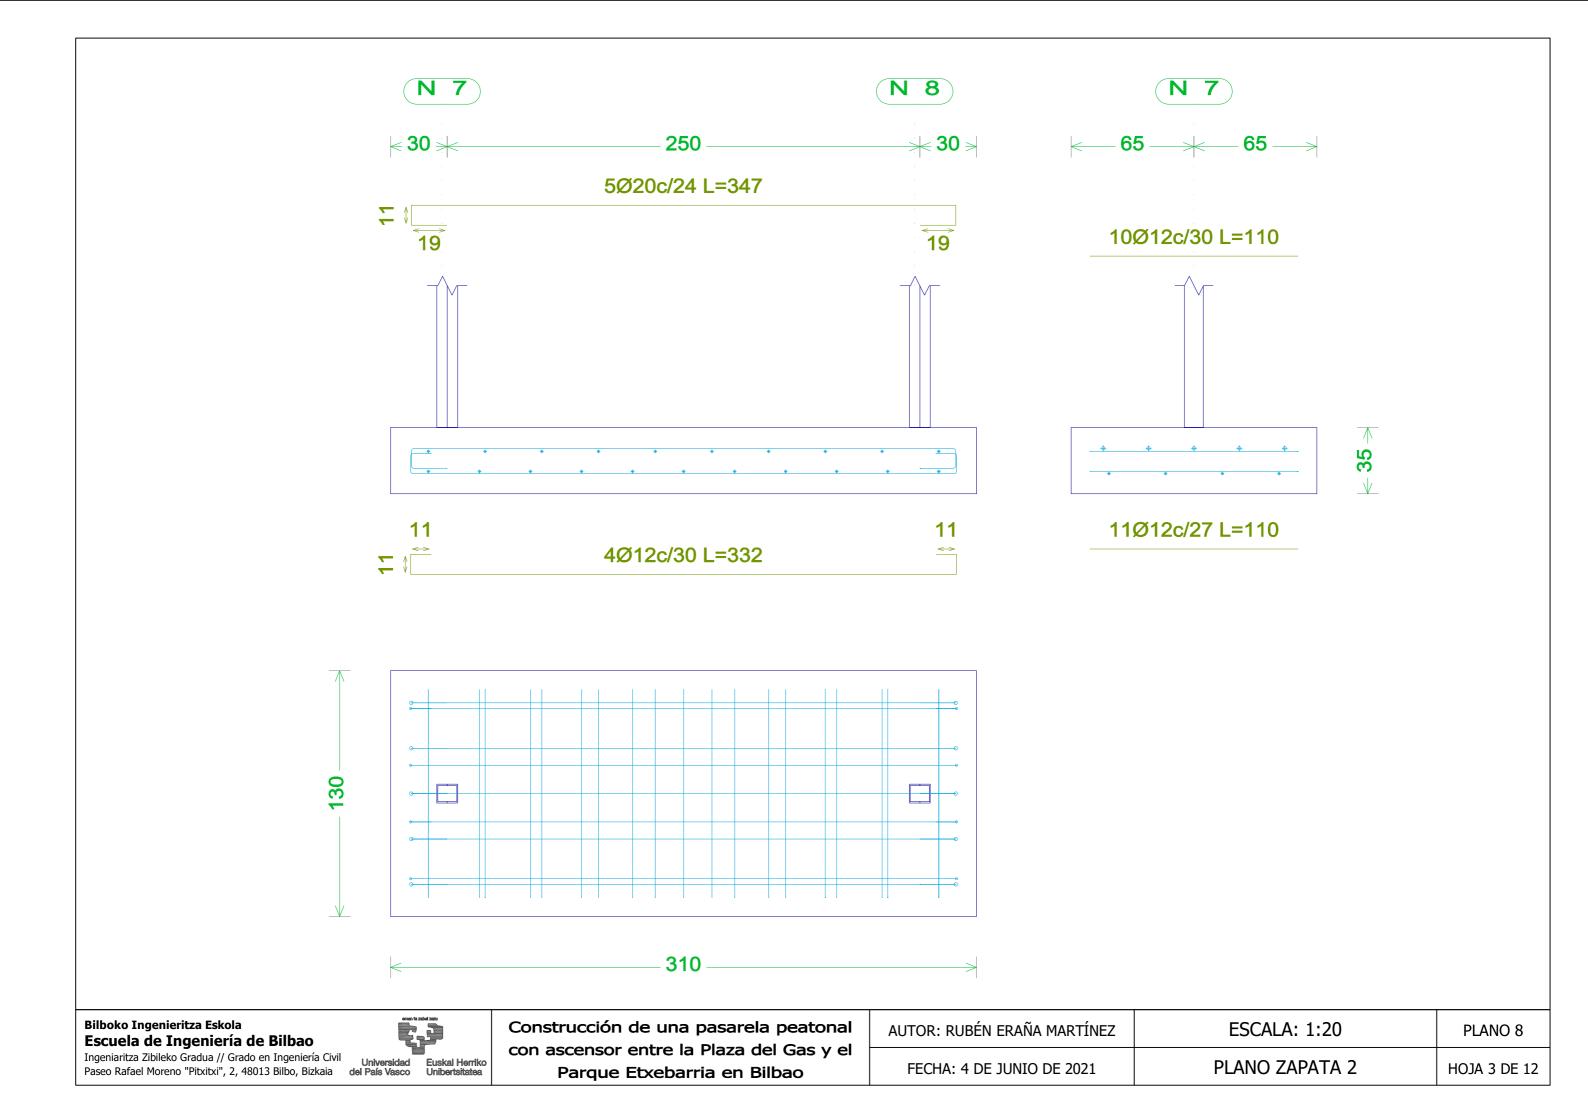


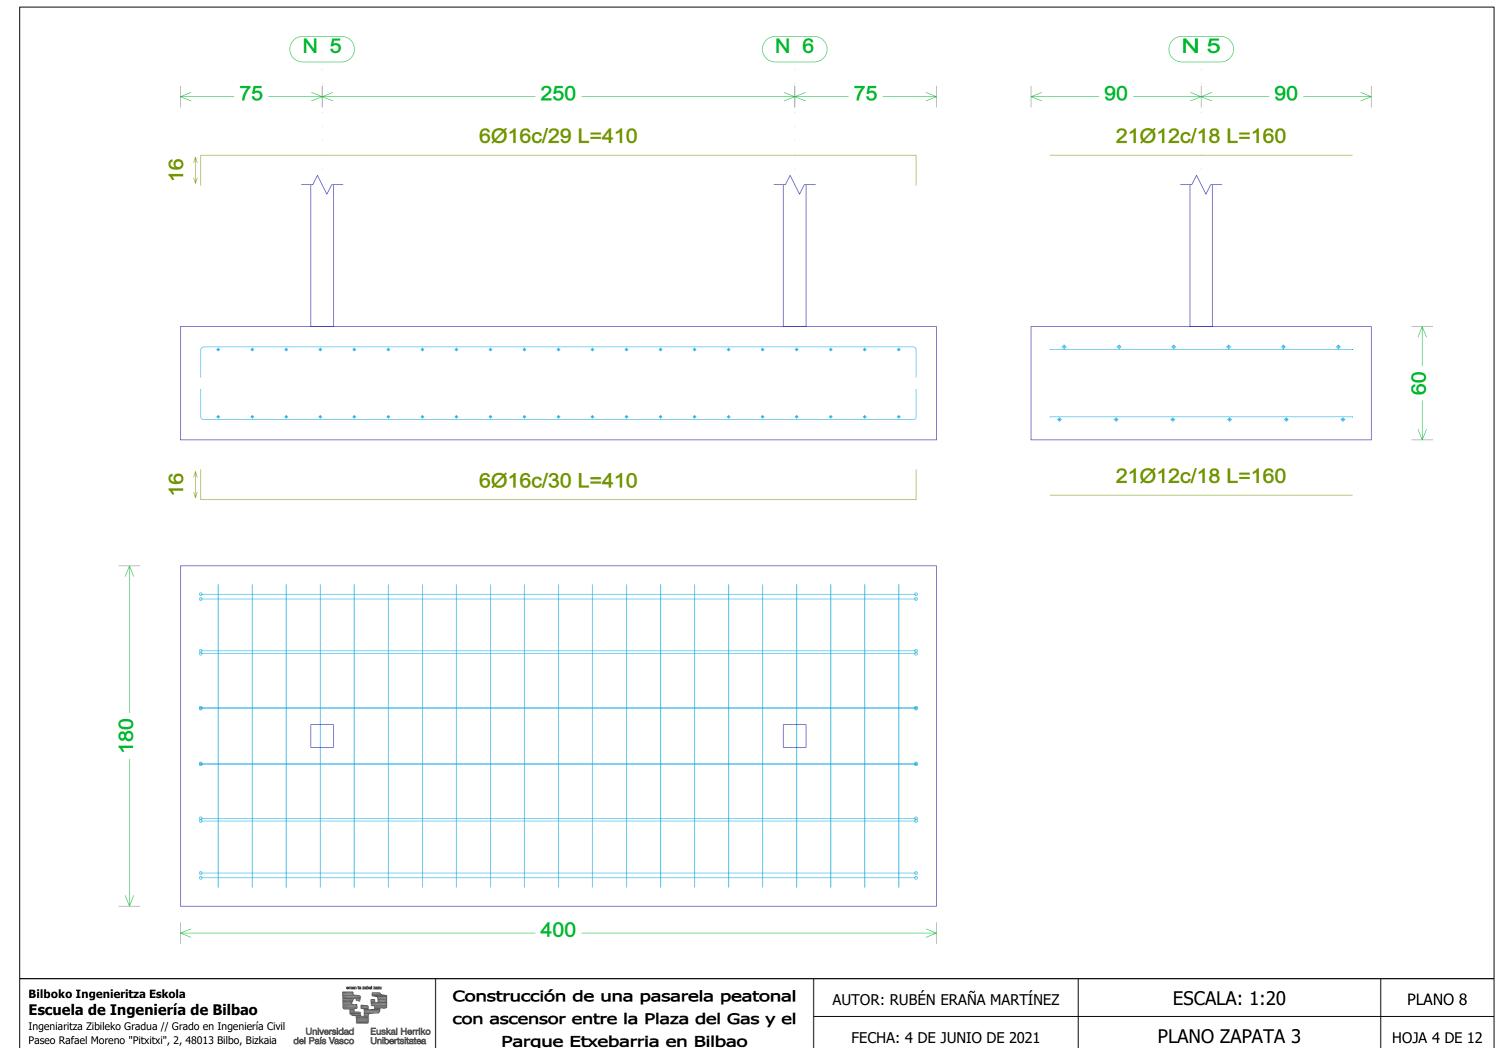



Parque Etxebarria en Bilbao

AUTOR: RUBÉN ERAÑA MARTÍNEZ	ESCALA: 1:20	PLANO 8
FECHA: 4 DE JUNIO DE 2021	PLANO ZAPATA 3	HOJA 4 DE 12

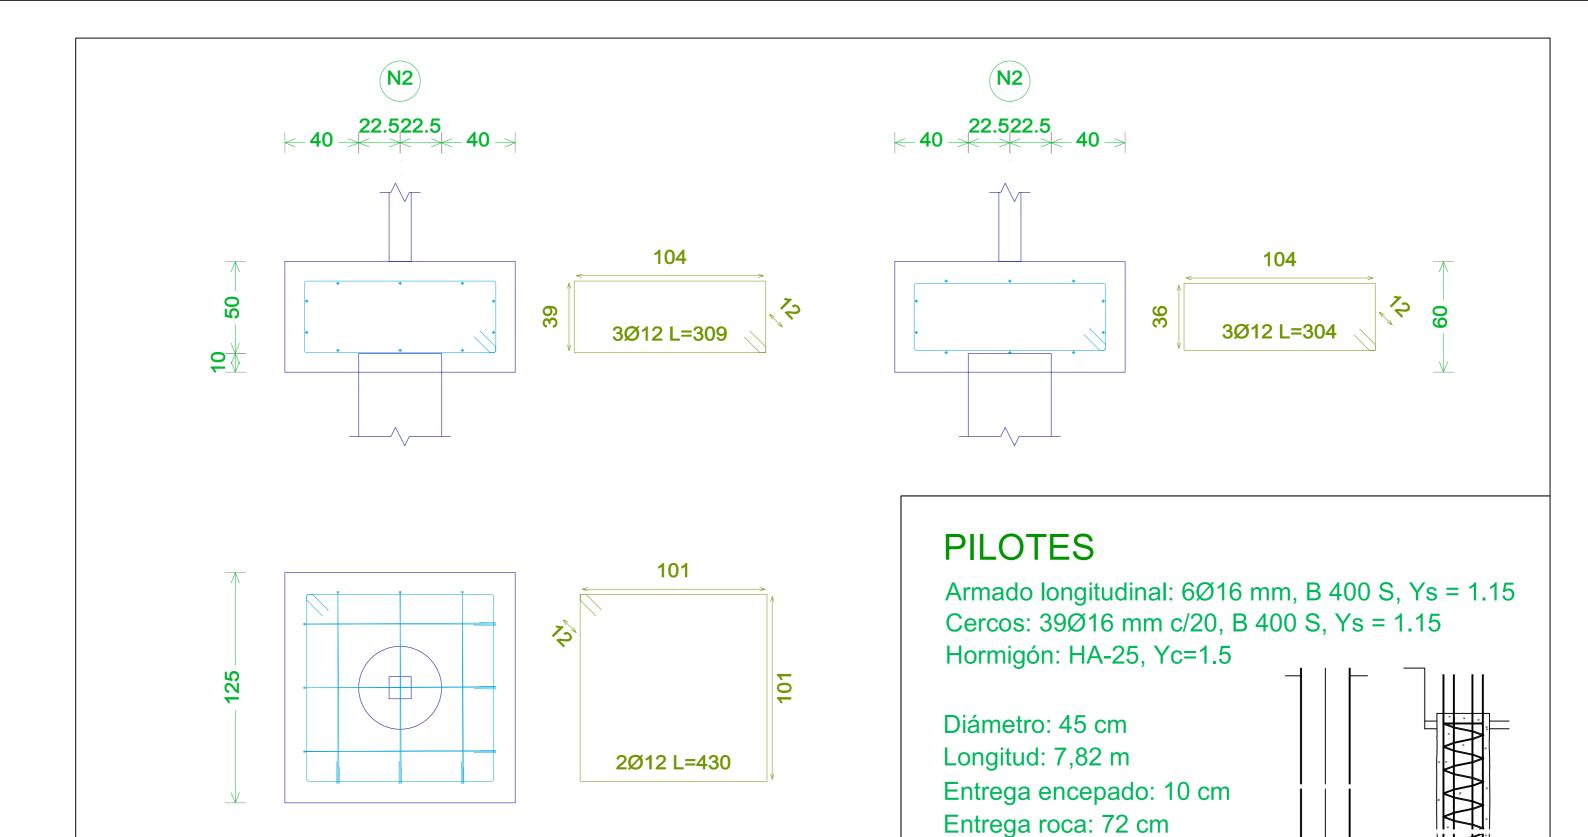



Ingeniaritza Zibileko Gradua // Grado en Ingeniería Civil Paseo Rafael Moreno "Pitxitxi", 2, 48013 Bilbo, Bizkaia




125

Construcción de una pasarela peatonal con ascensor entre la Plaza del Gas y el Parque Etxebarria en Bilbao

AUTOR: RUBÉN ERAÑA MARTÍNEZ	ESCALA: 1:20	PLANO 8
FECHA: 4 DE JUNIO DE 2021	PLANO PILOTES Y ENCEPADOS	HOJA 5 DE 12


PILOTES DE EXTRACCIÓN CON ENTUBACIÓN RECUPERABLE

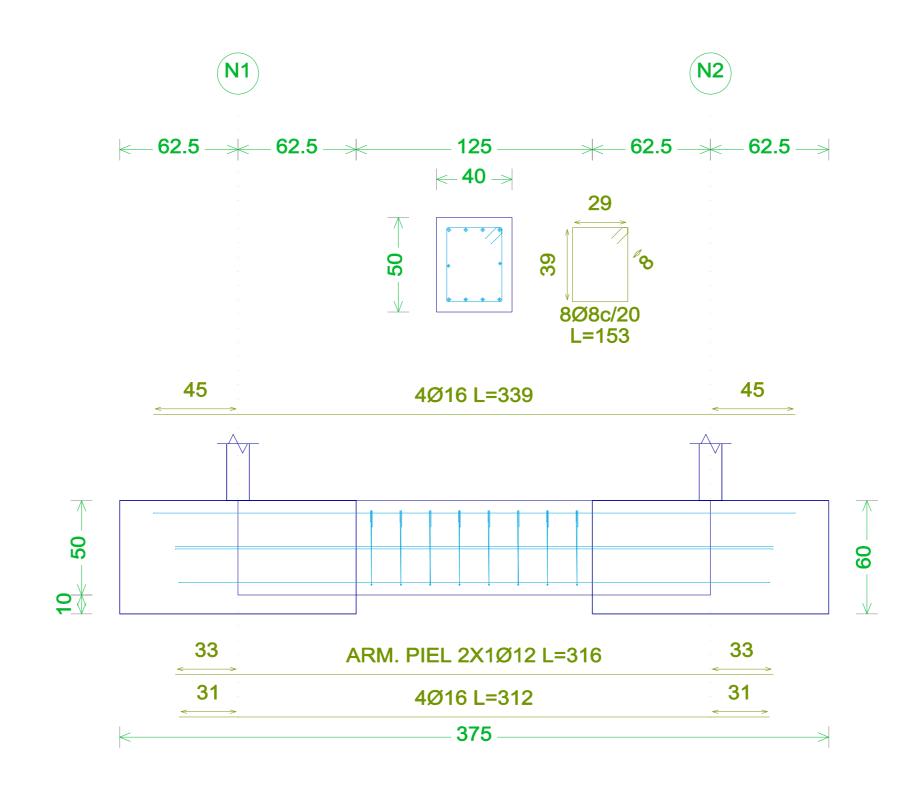

Bilboko Ingenieritza Eskola Escuela de Ingeniería de Bilbao Ingeniaritza Zibileko Gradua // Grado en Ingeniería Civil Ingeniaritza Zibileko Gradua // Grado en Ingeniería Civil
Paseo Rafael Moreno "Pitxitxi", 2, 48013 Bilbo, Bizkaia del País Vasco Unibertsitatea




AUTOR: RUBÉN ERAÑA MARTÍNEZ	ESCALA: 1:20	PLANO 8
FECHA: 4 DE JUNIO DE 2021	PLANO VIGA CENTRADORA 1	HOJA 6 DE 12

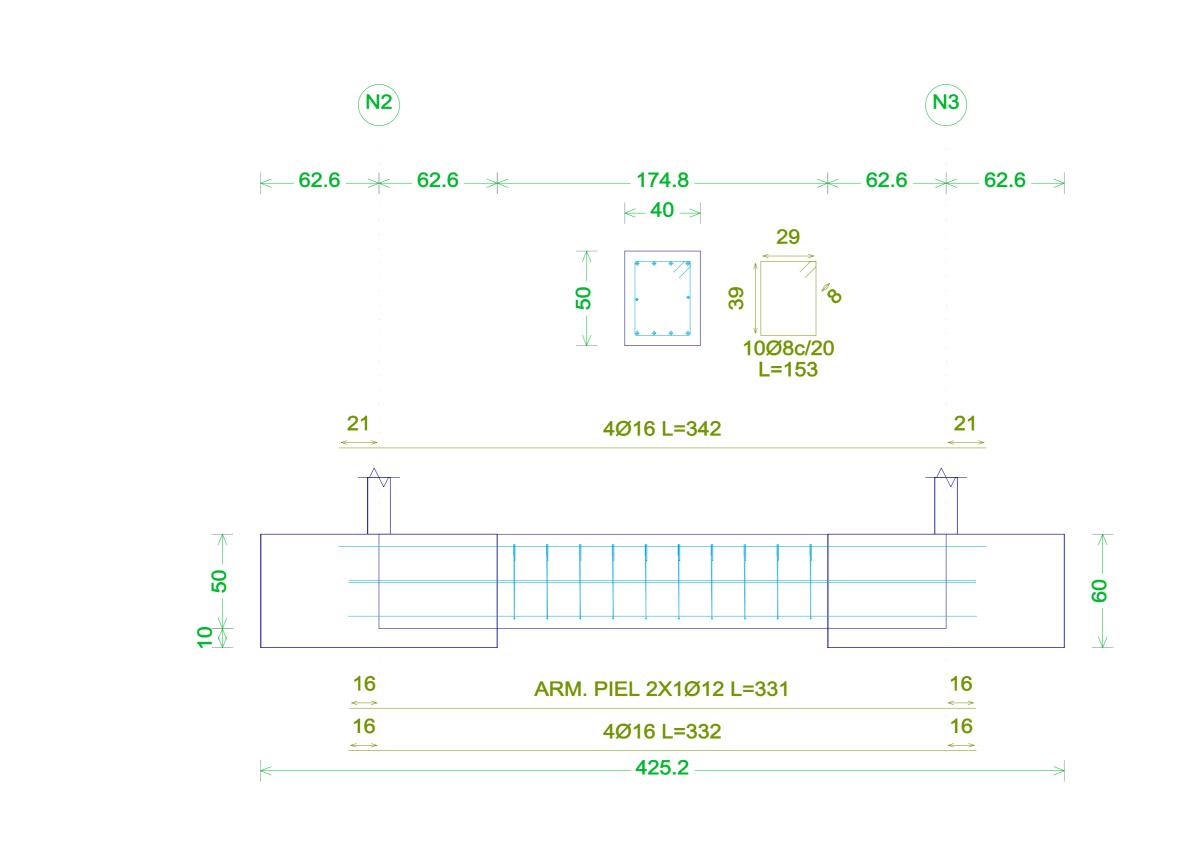




	Construcción de una pasarela peatonal
	con ascensor entre la Plaza del Gas y el
1	Parque Etxebarria en Bilbao

AUTOR: RUBÉN ERAÑA MARTÍNEZ	ESCALA: 1:20	PLANO 8
FECHA: 4 DE JUNIO DE 2021	PLANO VIGA CENTRADORA 2	HOJA 7 DE 12

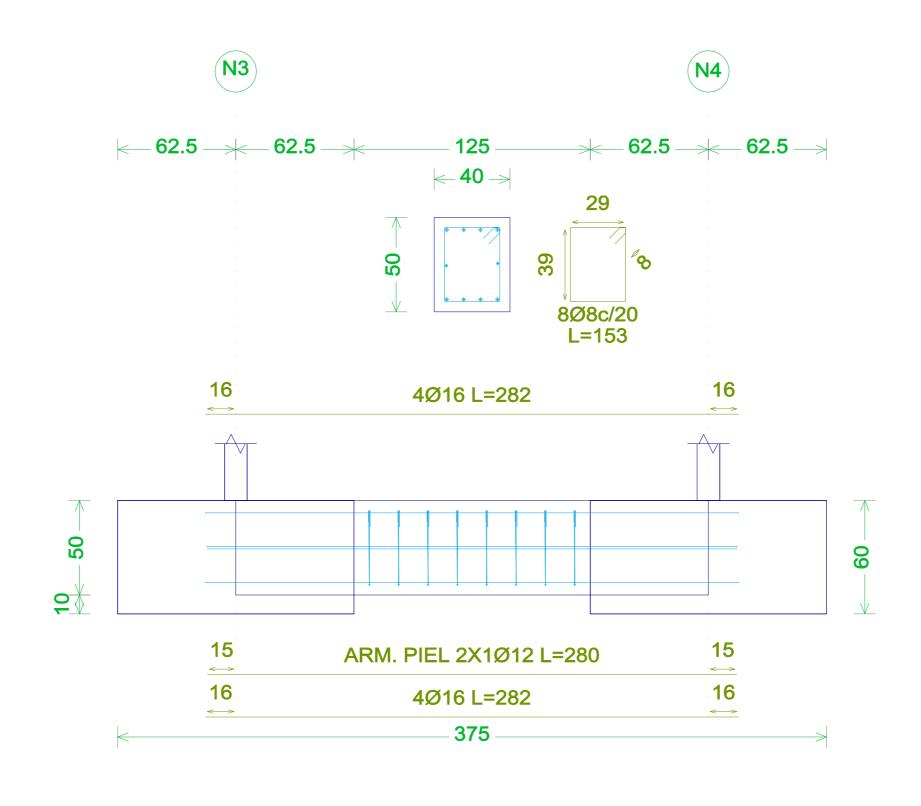


Ingeniaritza Zibileko Gradua // Grado en Ingeniería Civil
Paseo Rafael Moreno "Pitxitxi", 2, 48013 Bilbo, Bizkaia del País Vasco Unibertsitatea


AUTOR: RUBÉN ERAÑA MARTÍNEZ	ESCALA: 1:20	PLANO 8
FECHA: 4 DE JUNIO DE 2021	PLANO VIGA CENTRADORA 3	HOJA 8 DE 12

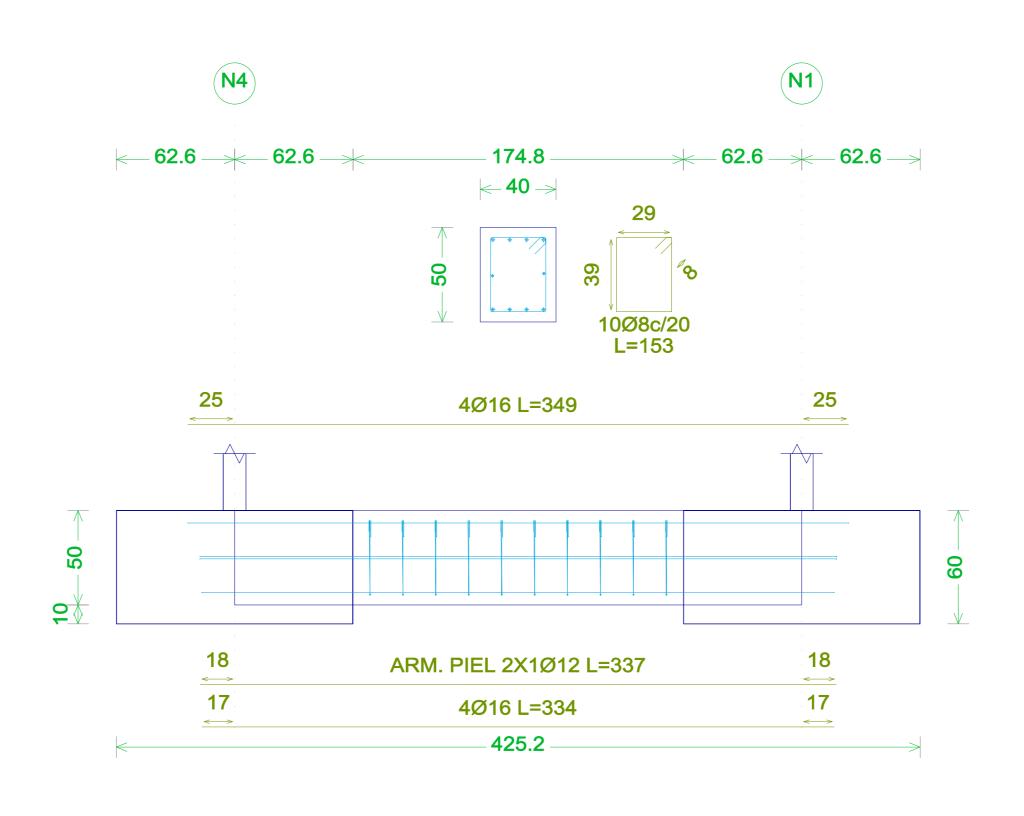




AUTOR: RUBÉN ERAÑA MARTÍNEZ	ESCALA: 1:20	PLANO 8
FECHA: 4 DE JUNIO DE 2021	PLANO VIGA CENTRADORA 4	HOJA 9 DE 12

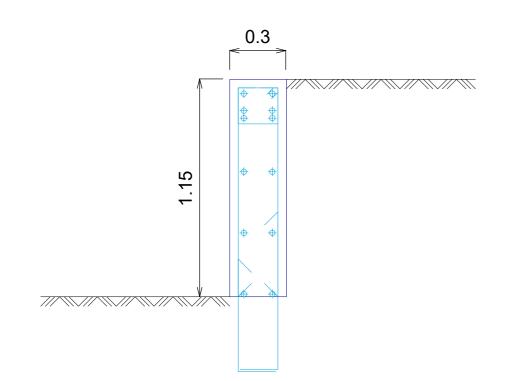


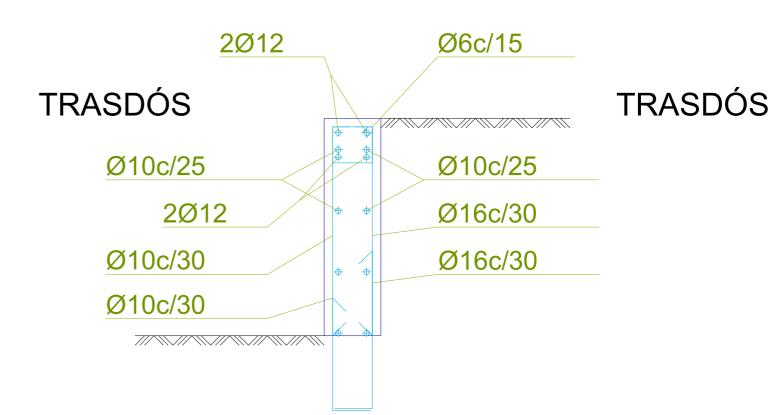

Ingeniaritza Zibileko Gradua // Grado en Ingeniería Civil Universidad Paseo Rafael Moreno "Pitxitxi", 2, 48013 Bilbo, Bizkaia del País Vasco Unibertsitatea.

AUTOR: RUBÉN ERAÑA MARTÍNEZ	ESCALA: 1:20	PLANO 8
FECHA: 4 DE JUNIO DE 2021	PLANO MURO FOSO DEL ASCENSOR	HOJA 10 DE 12

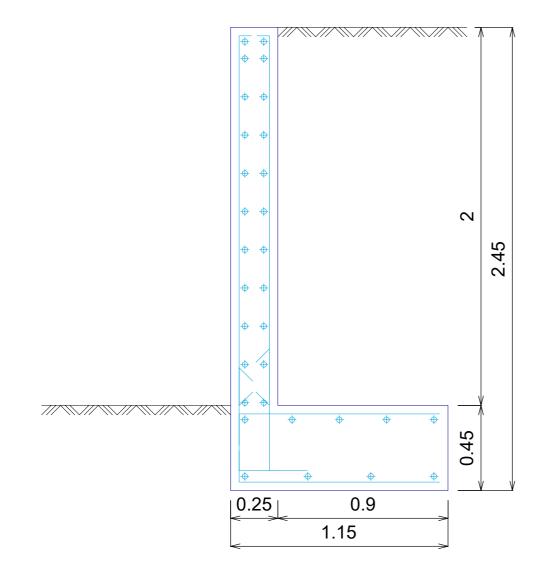


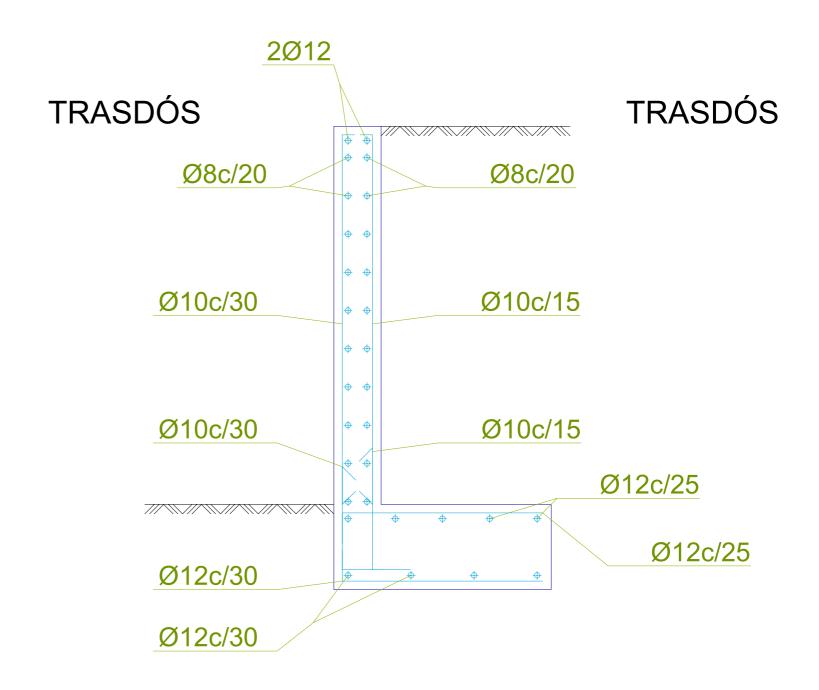



Ingeniaritza Zibileko Gradua // Grado en Ingeniería Civil
Paseo Rafael Moreno "Pitxitxi", 2, 48013 Bilbo, Bizkaia del País Vasco Unibertsitatea

Euskal Herriko Unibertsitatea

AUTOR: RUBÉN ERAÑA MARTÍNEZ	ESCALA: 1:20	PLANO 8
FECHA: 4 DE JUNIO DE 2021	MURO PERIMETRAL ACCESO INFERIOR	HOJA 11 DE 12

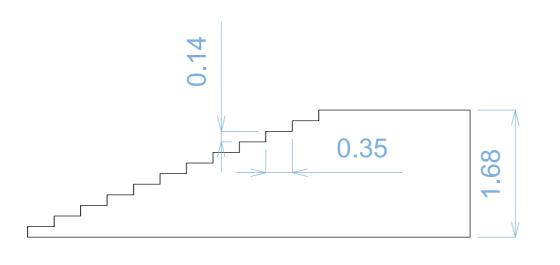


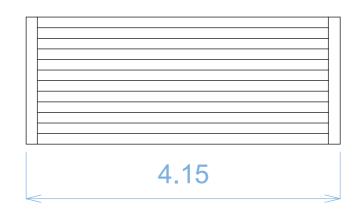


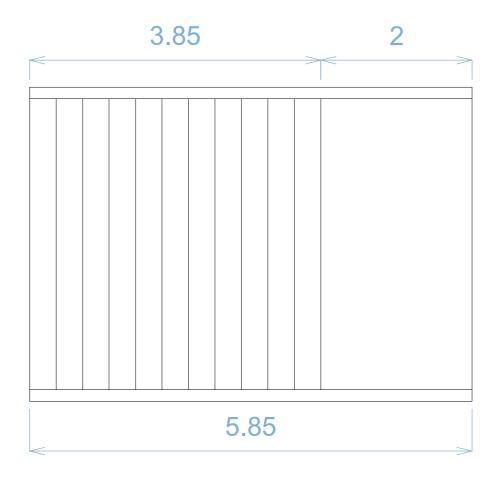


Ingeniaritza Zibileko Gradua // Grado en Ingeniería Civil Universidad Paseo Rafael Moreno "Pitxitxi", 2, 48013 Bilbo, Bizkaia del País Vasco Unibertsitatea

AUTOR: RUBÉN ERAÑA MARTÍNEZ	ESCALA: 1:50	PLANO 8
FECHA: 4 DE JUNIO DE 2021	PLANO ESCALERAS	HOJA 12 DE 12

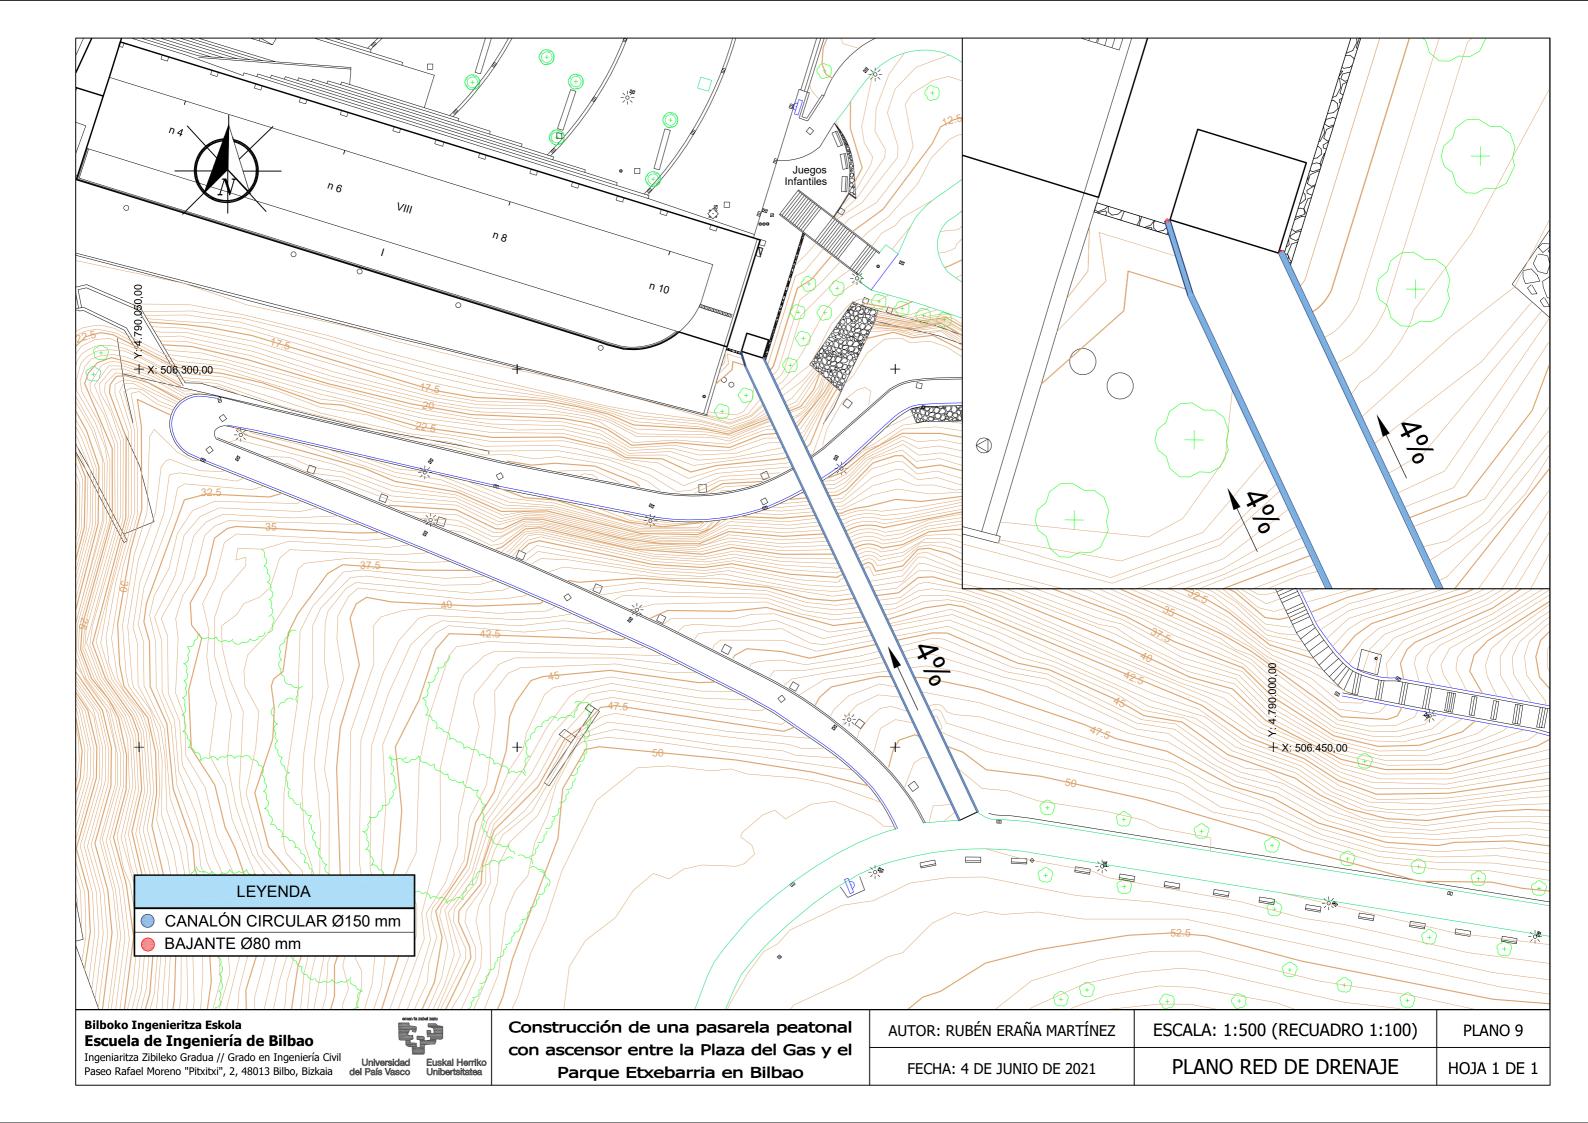

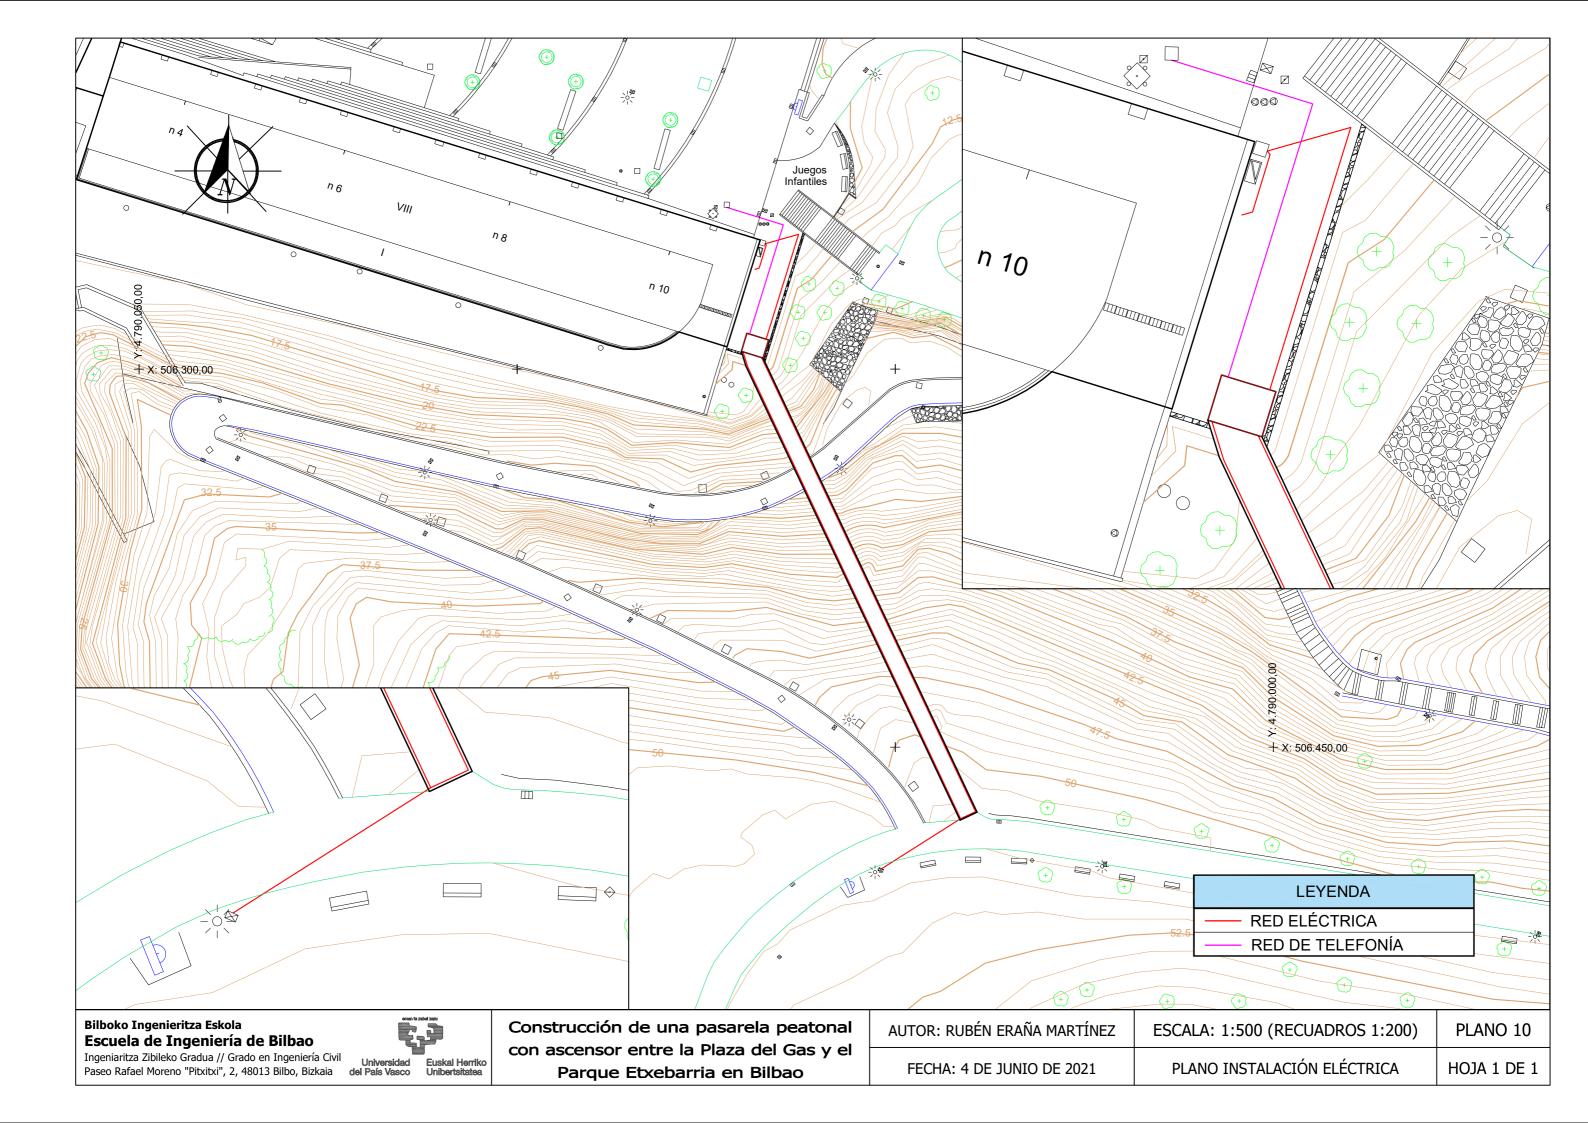

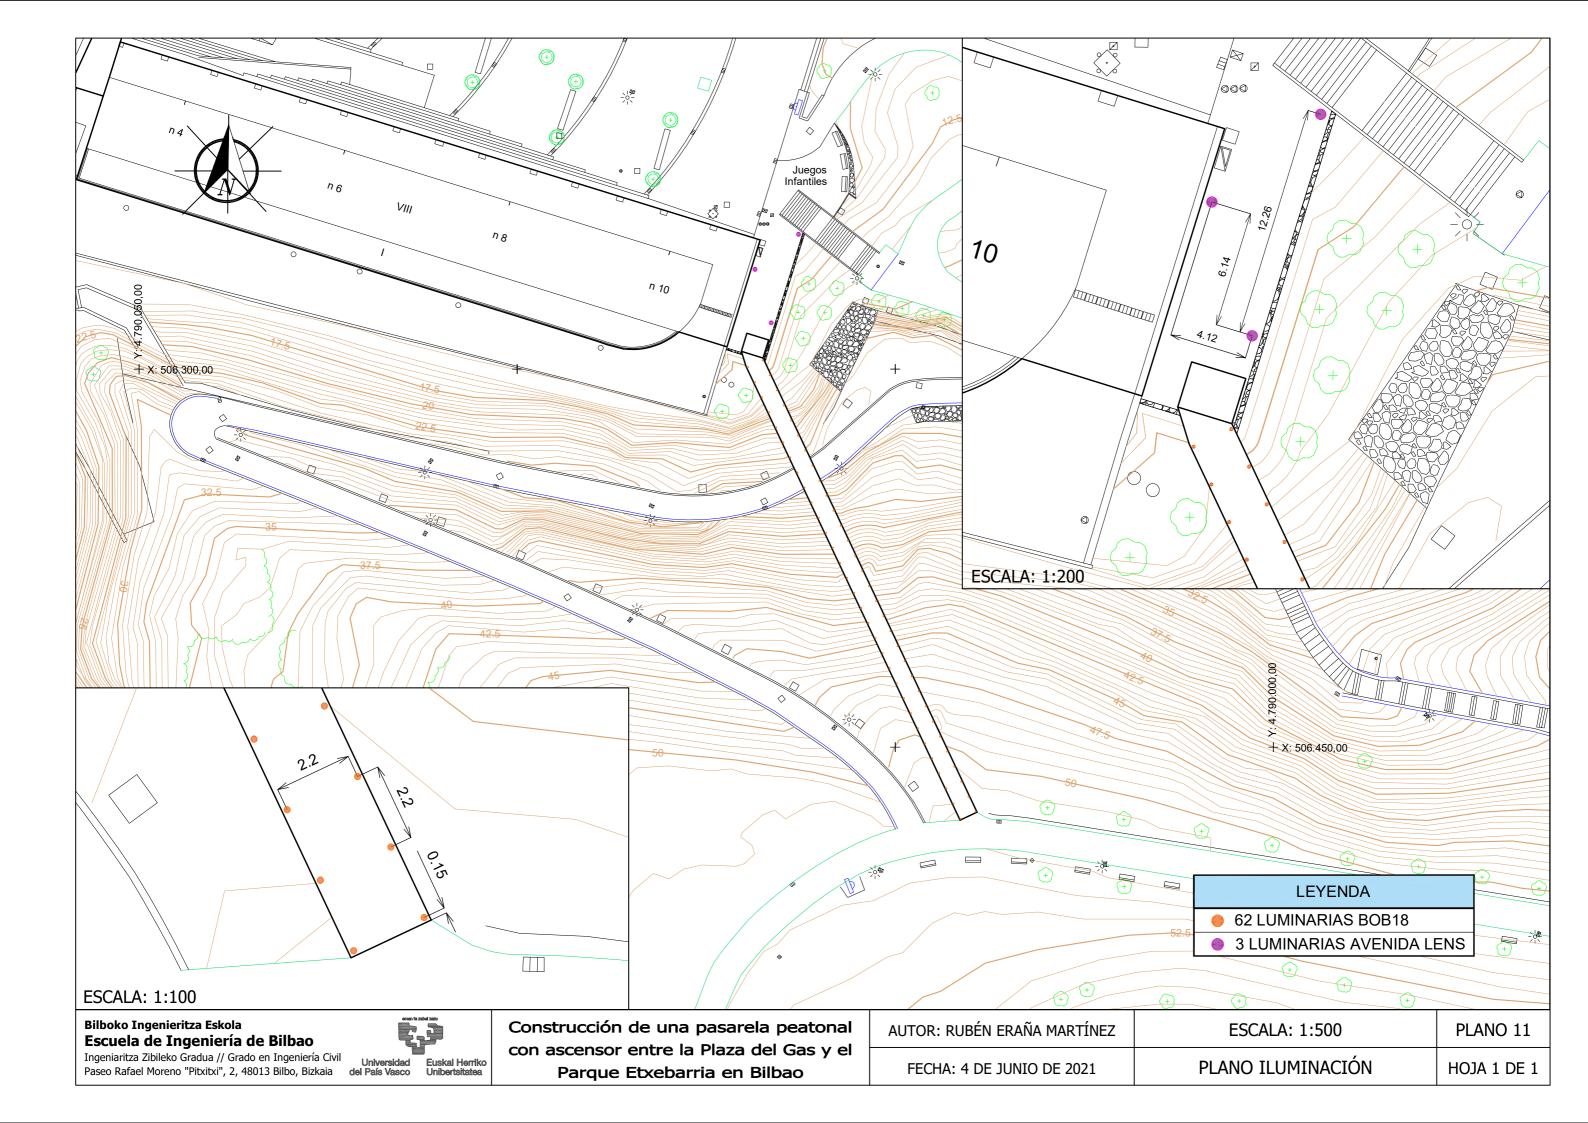

## PAPELERA ONA BILBAO 370 400 **LEYENDA** PAPELERA ONA BILBAO BANCO SIMILAR C-1015 Bilboko Ingenieritza Eskola Construcción de una pasarela peatonal AUTOR: RUBÉN ERAÑA MARTÍNEZ PLANO 12 ESCALA: 1:5 (IZDA) y 1:100 (DCHA) Escuela de Ingeniería de Bilbao con ascensor entre la Plaza del Gas y el Ingeniaritza Zibileko Gradua // Grado en Ingeniería Civil Universidad Paseo Rafael Moreno "Pitxitxi", 2, 48013 Bilbo, Bizkaia del País Vasco Unibertsitatea. HOJA 1 DE 2 FECHA: 4 DE JUNIO DE 2021 MOBILIARIO URBANO: DISPOSICIÓN Y PAPELERAS Parque Etxebarria en Bilbao

## BANCO SIMILAR C-1015 Banco Similar con pata de fundición de hierro y 5 listones de madera de Guinea. 601 1800 475 459 1739 581 Tornillo HBS 8x40 -611 DIN 933 M10x100 mm -В 498 1678 Bilboko Ingenieritza Eskola Construcción de una pasarela peatonal Escuela de Ingeniería de Bilbao con ascensor entre la Plaza del Gas y el Ingeniaritza Zibileko Gradua // Grado en Ingeniería Civil Ingeniaritza Zibileko Gradua // Grado en Ingenieria Civil Paseo Rafael Moreno "Pitxitxi", 2, 48013 Bilbo, Bizkaia del País Vasco Unibertsitatea



Parque Etxebarria en Bilbao

AUTOR: RUBÉN ERAÑA MARTÍNEZ	ESCALA: 1:10	PLANO 12
FECHA: 4 DE JUNIO DE 2021	MOBILIARIO URBANO: BANCOS	HOJA 2 DE 2